令和 4 年度アクセス道路・延伸部道路設計及び軟弱地盤解析業務委託 印西市吉田地先


設 計 図


印西地区環境整備事業組合 千鉱エンジニアリング株式会社

図 面 目 次


番号			<u>図</u>]	面	名		称		縮	尺	図配	面 番	号	枚	数
1	位					置			図	1:25	5000		1			1
2	状					況			図	1:2	500		2			1
3	平		面		図	(1)		~	(4)	1:5	500	3	3∼ 6			4
4	縦		断		図	(1)		~	(4)	図	示	7	~ 10			4
5	横		断		図	(1)		~	(29)	1:1	100	11	1∼ 39)		29
6	管	渠	平面	図	• 管	渠 縦	断	図 (1)	~ (2)	図	示	40	~ 41			2
7	囪		渠		エ	_		般	図	1:1	100		42			1
8	囪		渠		エ	構		造	図	1:1	100		43			1
9	構		造		図	(1)		~	(7)	図	示	44	1~ 50)		7


	<u> </u>				1			ı					 -
番号	<u> </u>	য	面	名	称	縮	尺	図	面	番	号	枚	数
													$\overline{}$

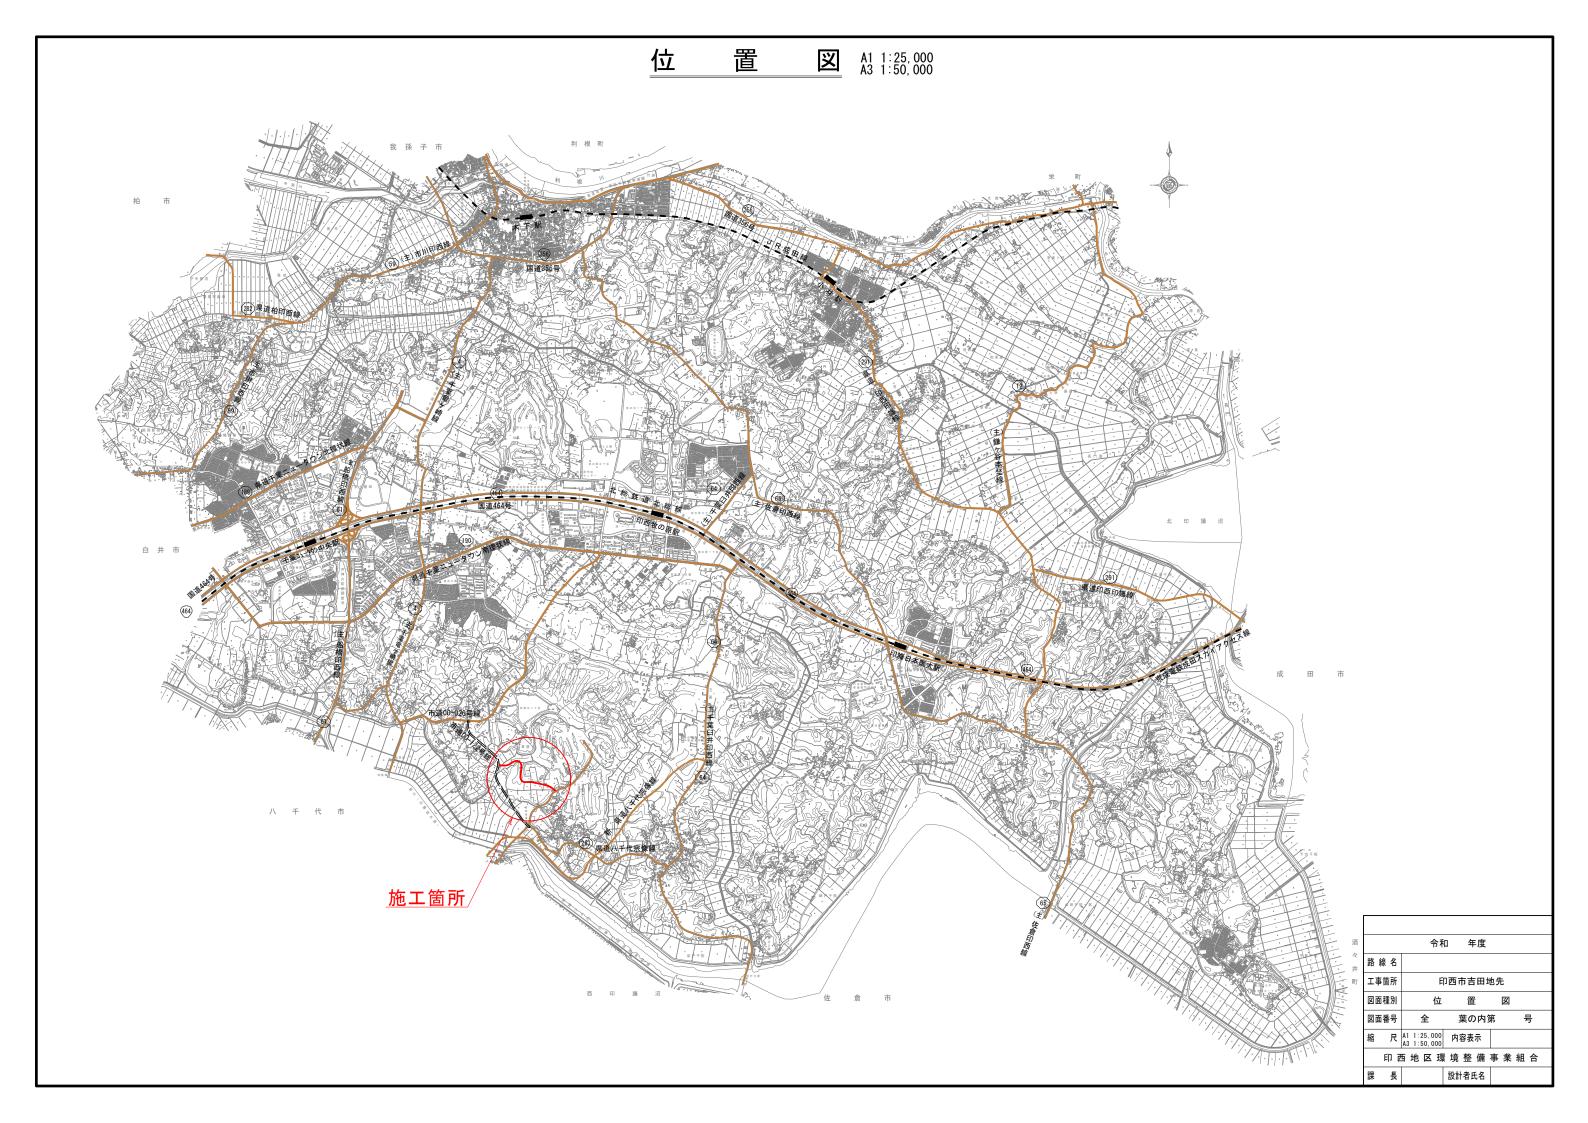


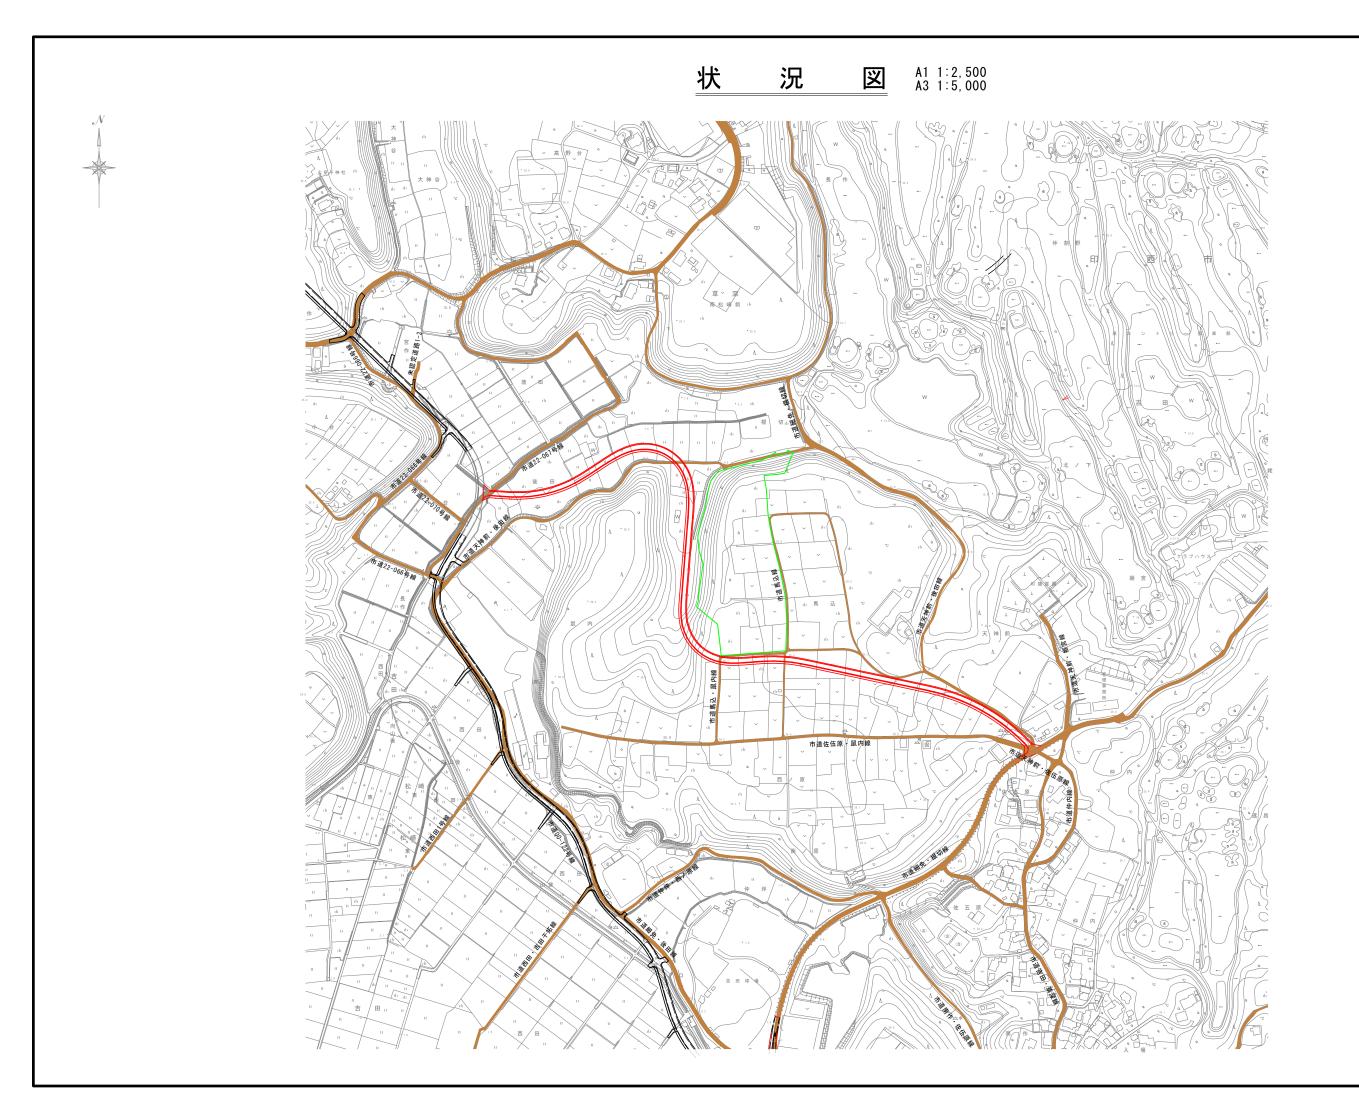


	令和	1 年度		
路線名				
工事箇所	E	0西市吉田5	也先	
図面種別	状	況	図	
図面番号	全	葉の内容	第	号
縮尺	A1 1:2,500 A3 1:5,000	内容表示		
印置	5 地区環	環境 整 備	事業	組合
課長		設計者氏名		

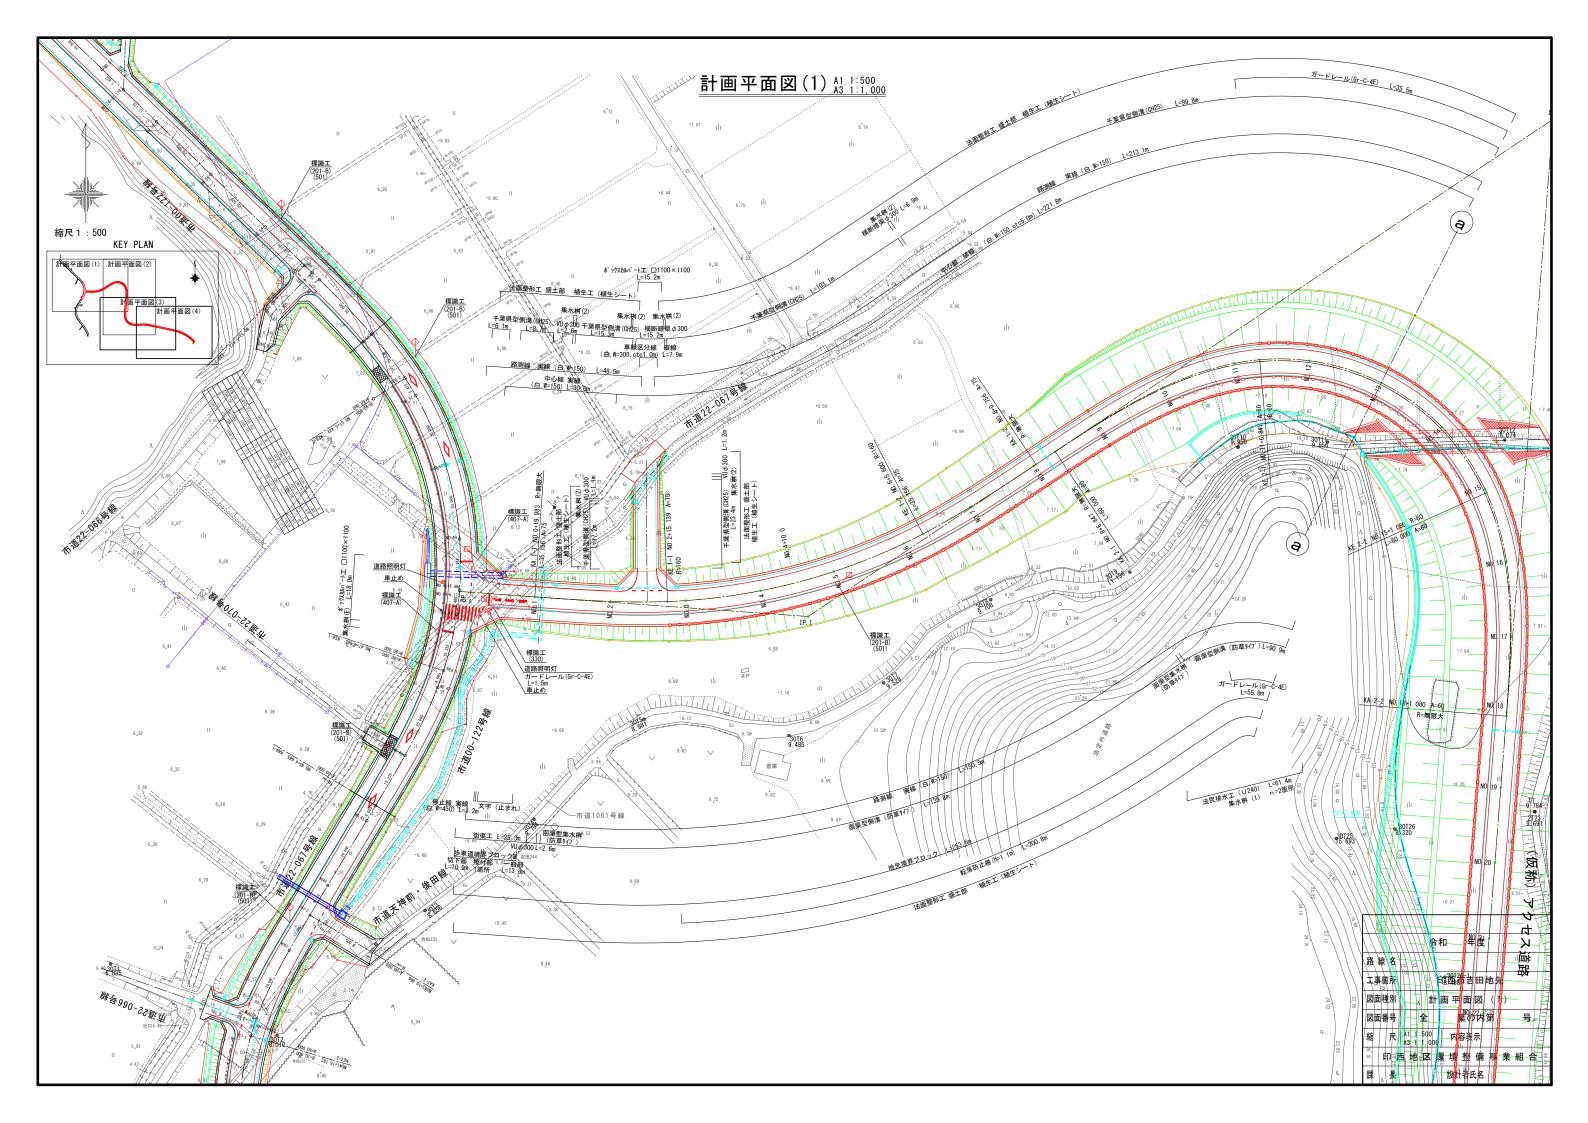

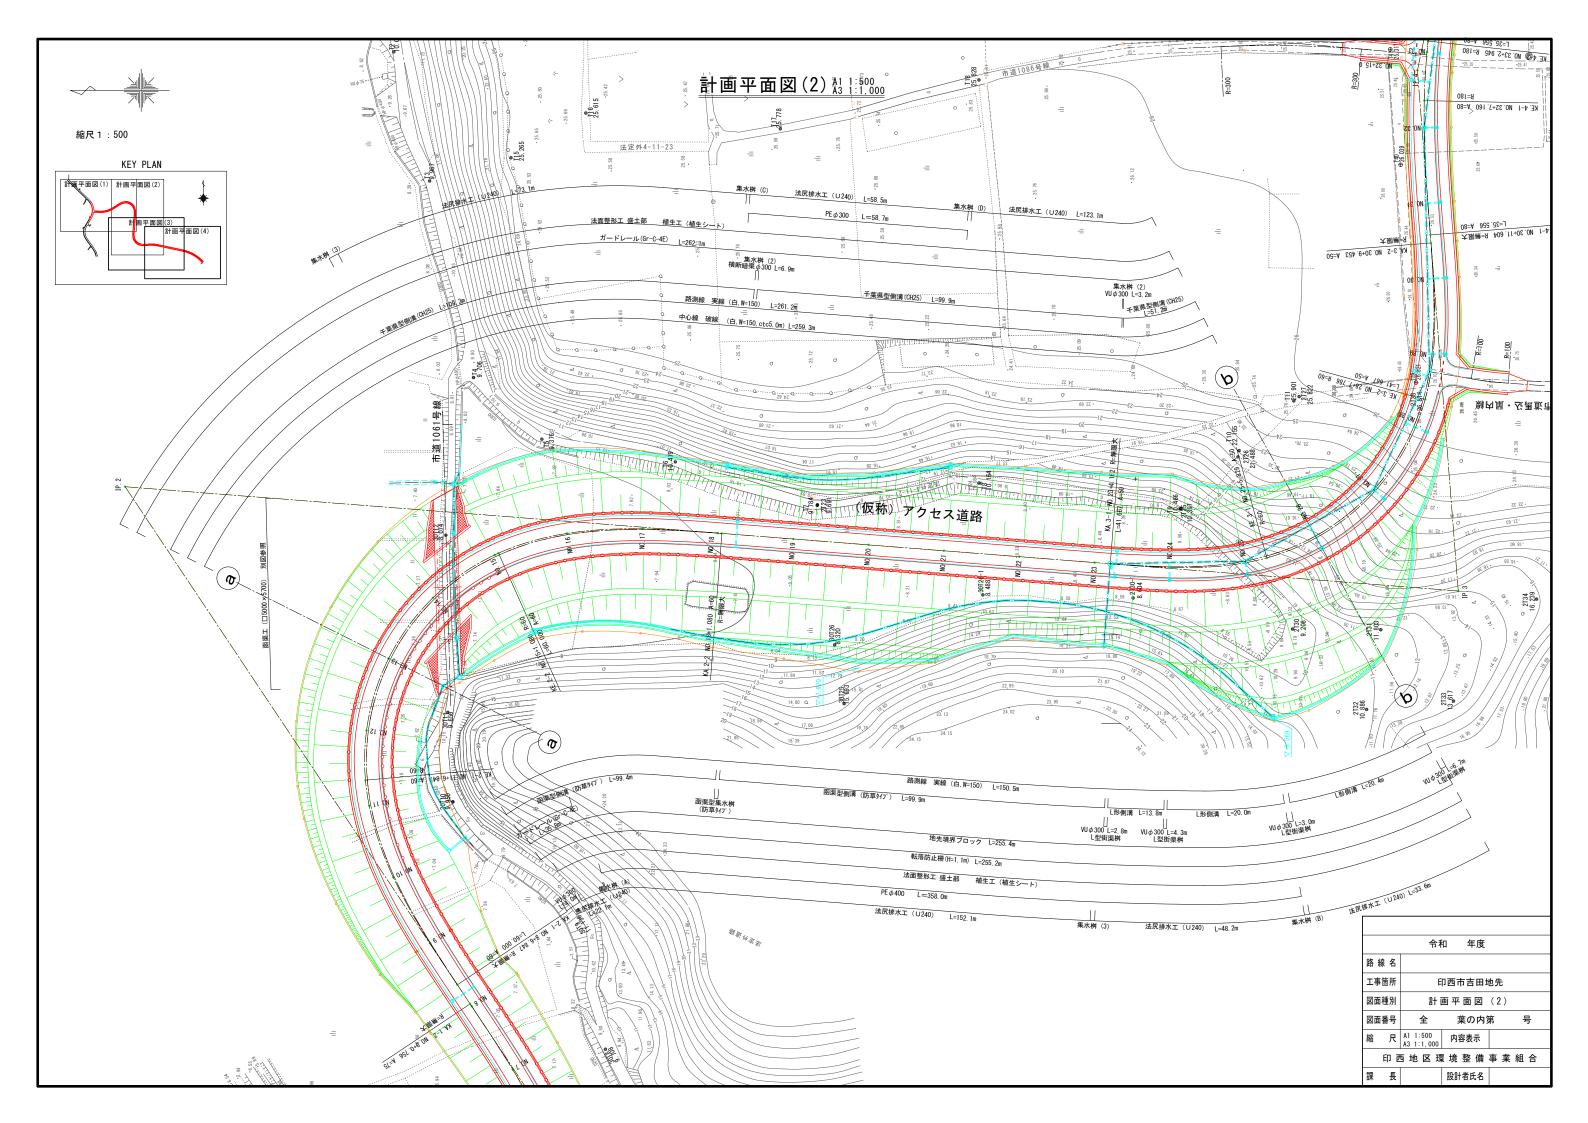

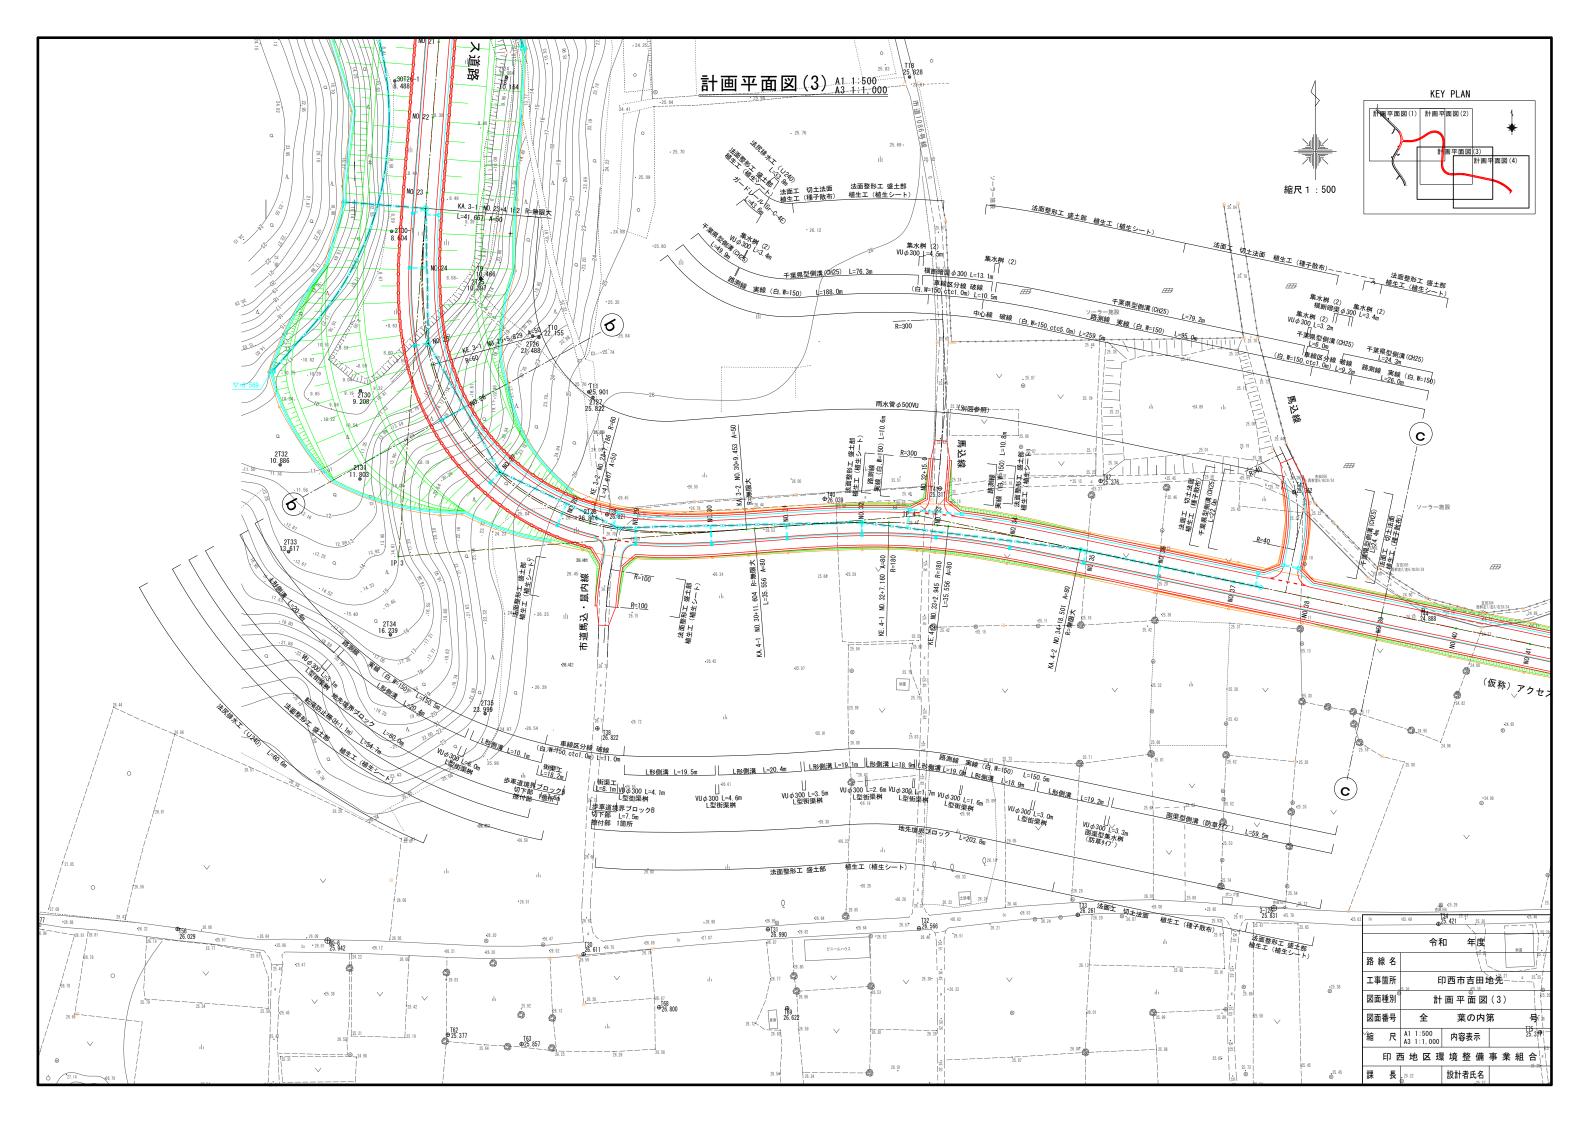

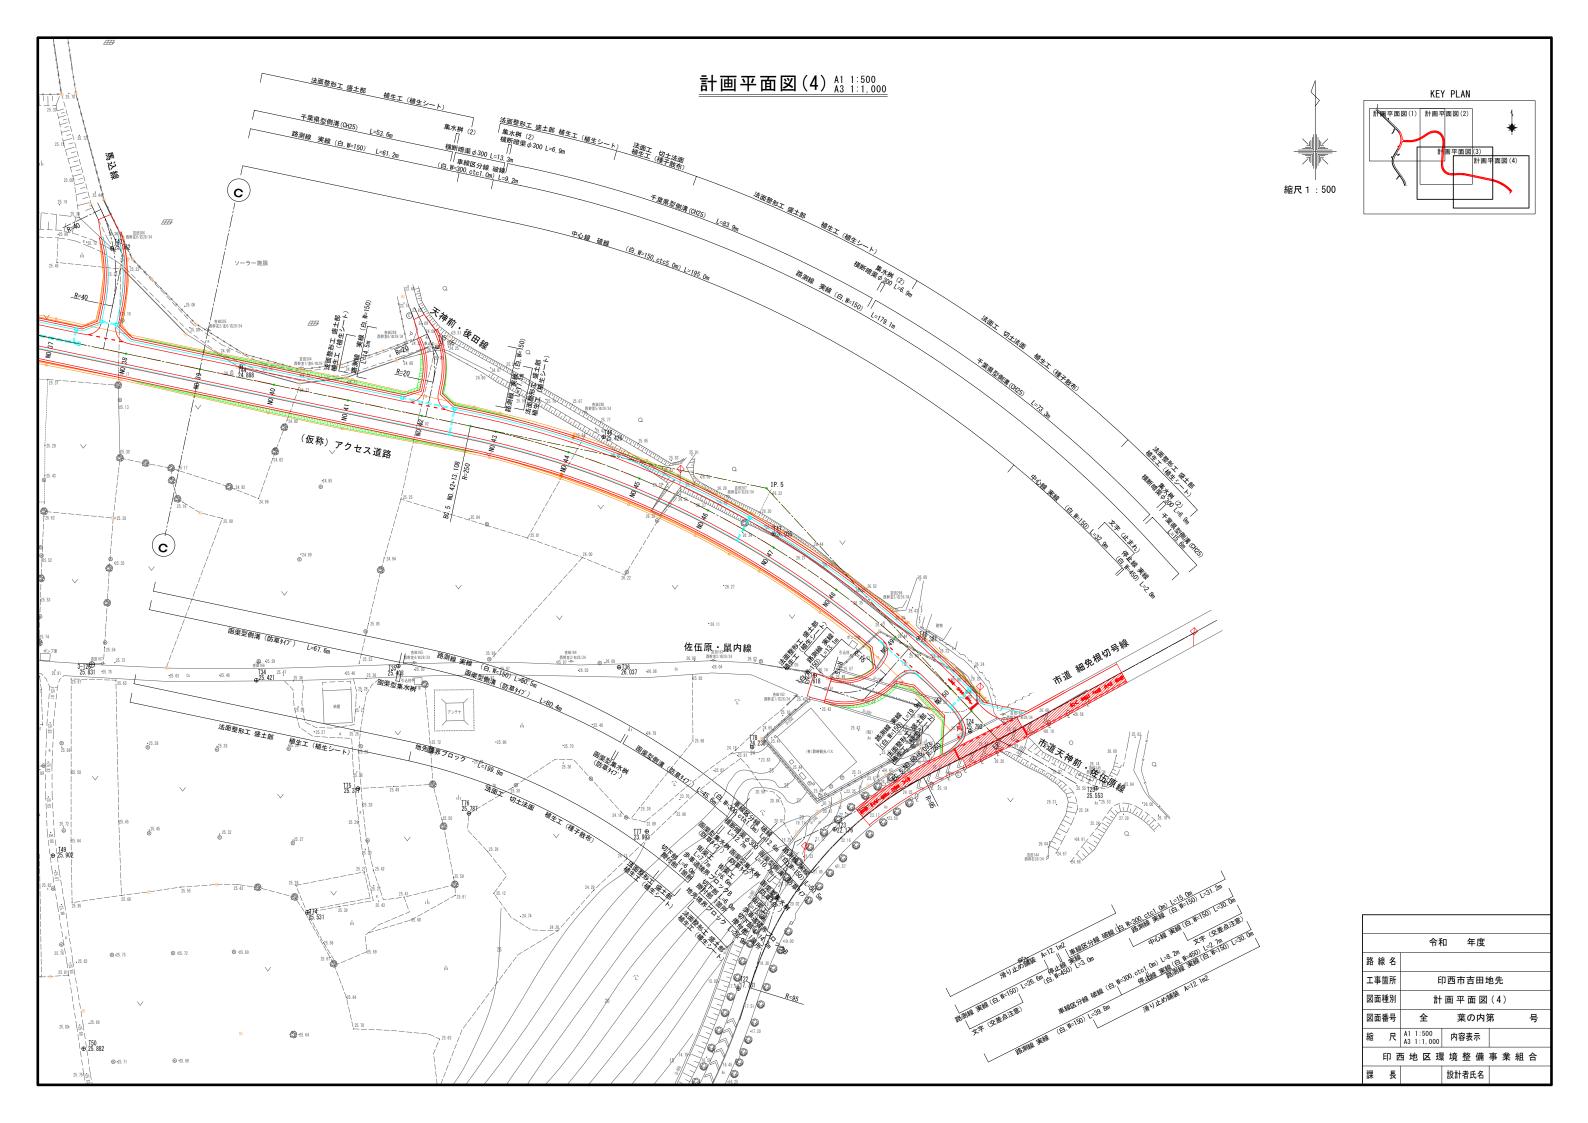


縦断図(1) A1 H=1:500 V=1:100 V=1:200 25. 000 20. 000 15. 000 10.000 5. 000 DL=0. 000 j=2.500% L=65,000m 勾 配 10. 443 7. 714 11. 603 11. 625 11. 802 6.948 8. 567 8. 701 8. 823 11.023 13. 343 13.923 計画高 6.50 6.66 7. 08 7. 22 地 盤 高 切 土 高 1.214 1. 967 2. 041 2. 203 3.453 6. 123 盛土高 19. 983 49. 759 55. 139 60. 000 120.000 000 756 847 847 追加距離 166. 220. 20.000 19.983 20.000 0.756 6.091 9. 759 5. 380 4. 861 6.847 13. 153 単 距 離 測点番号 N08 KA1-2 KA2-1 N06 KE1-2 N011 KE2-1 令和 年度 IP. 1 IA=37-49-17 A = 75.000 L = 35.156 R =160.000 Lc= 70.461 平面線形曲 率 図 路線名 工事箇所 印西市吉田地先 図面種別 図面番号 全 片 勾 配 すりつけ図 縮 尺 | A1 計 : 500 1 1 : 100 | 内容表示 印 西 地 区 環 境 整 備 事 業 組 合 設計者氏名


縦断図(1)

葉の内第


縦断図(2) A1 H=1:500 V=1:100

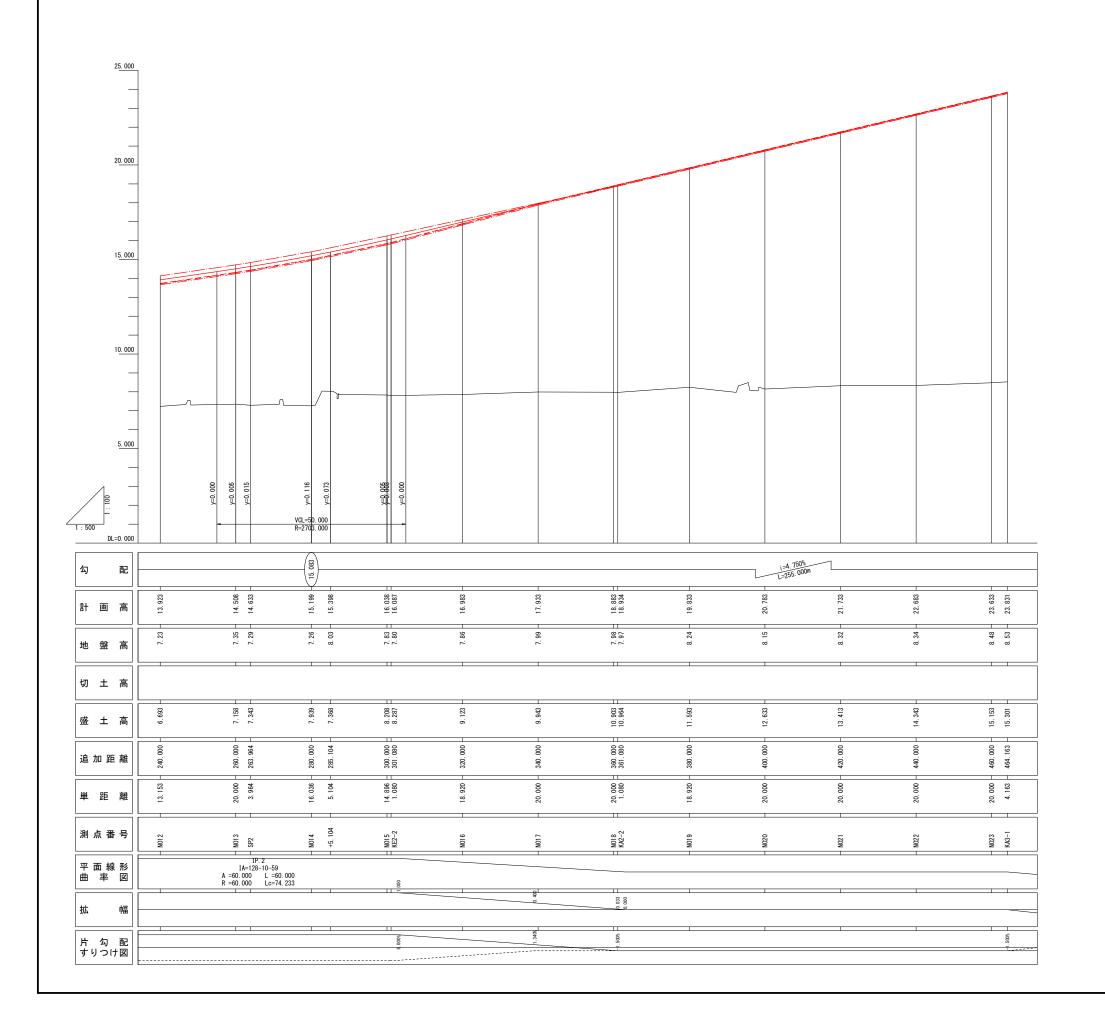


	令和 年度						
路線名							
工事箇所	印西市吉田地先						
図面種別	縦 断 図 (2)						
図面番号	全 葉の内第 号						
縮尺	A1 H1:500 H1:100 A3 H1:1000 H1:200 内容表示						
印 西 地 区 環 境 整 備 事 業 組 合							
課長	設計者氏名						

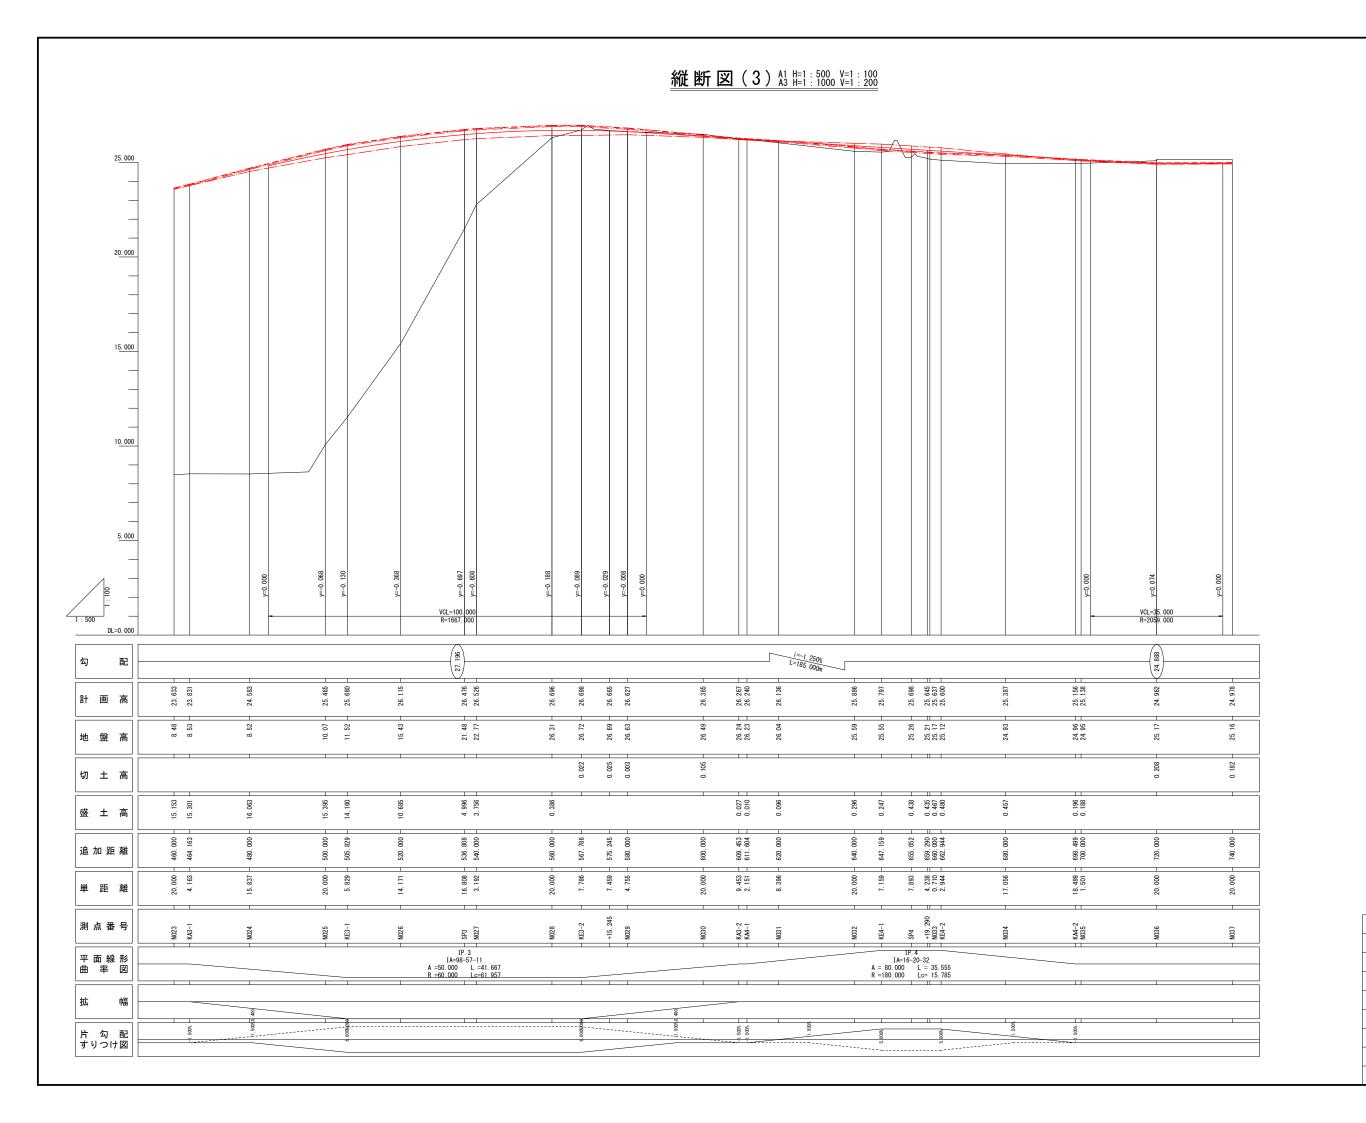

	令和	ロ 年度	
路線名			
工事箇所		印西市吉田	地先
図面種別		縦断図(3)
図面番号	全	葉の内質	第 号
縮尺	A1 H=1 : 500 V=1 : 100 A3 H=1 : 1000 V=1 : 200	内容表示	
印西	地区環	境整備	事業組合
課長		設計者氏名	

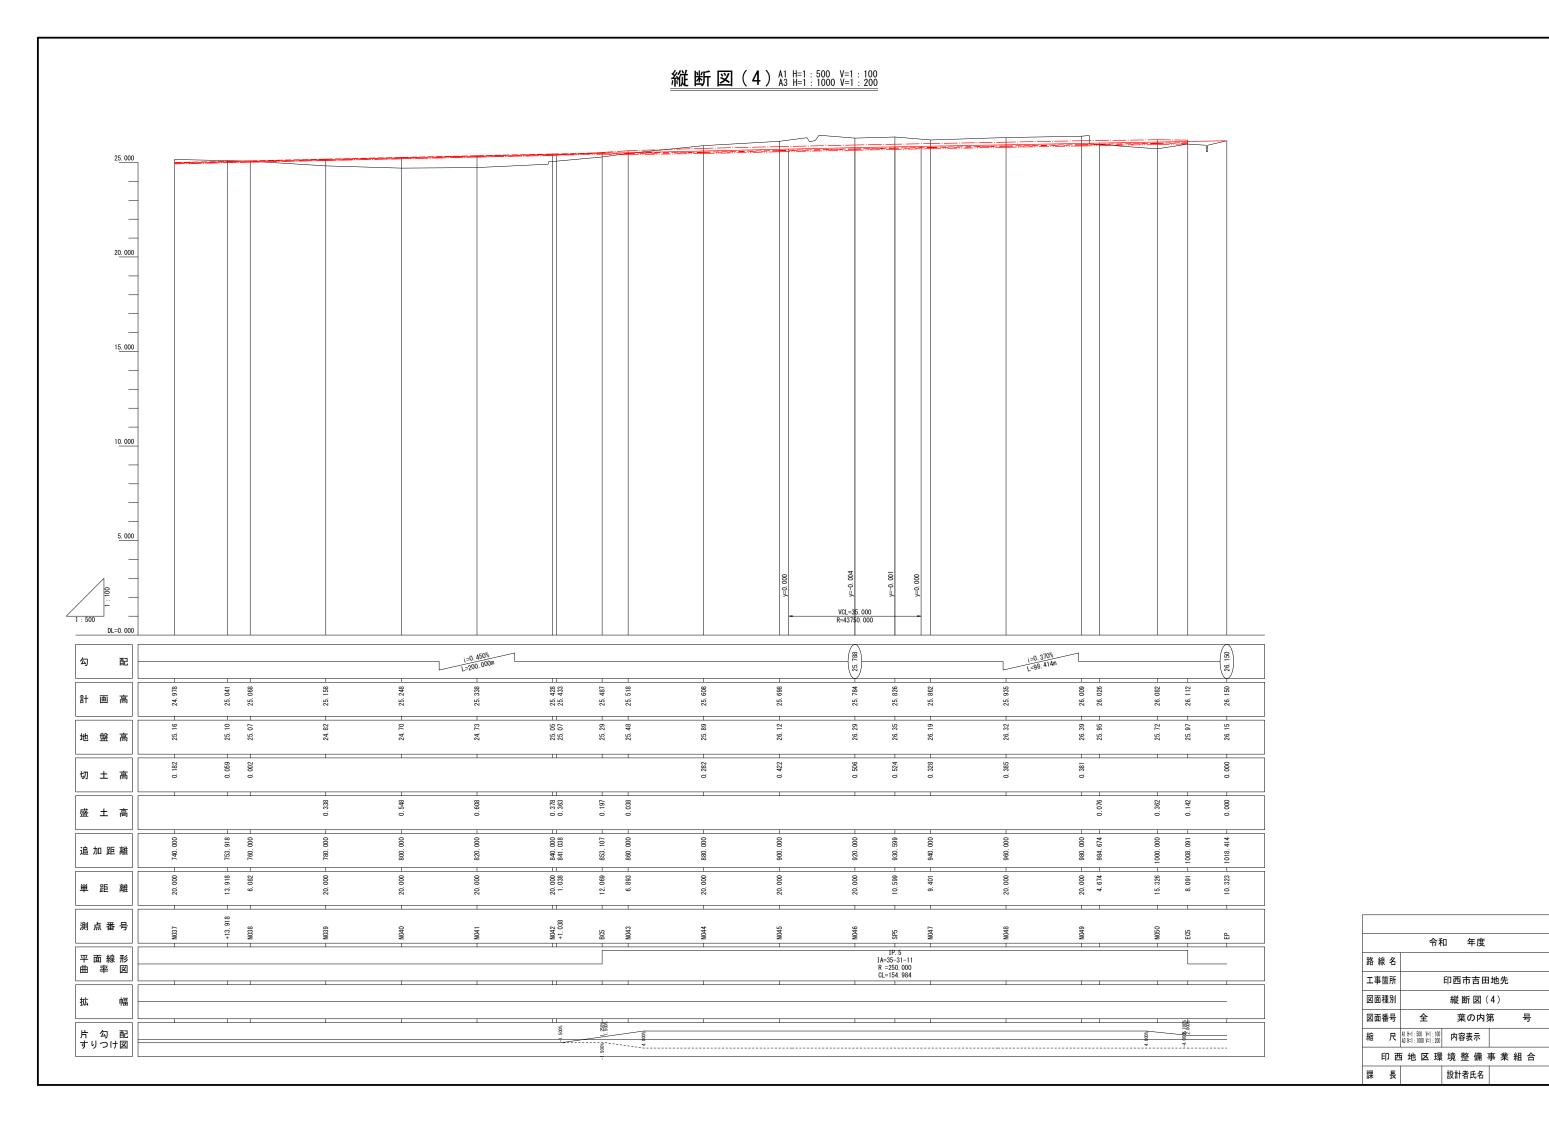


横断図(1) 👫 🕸

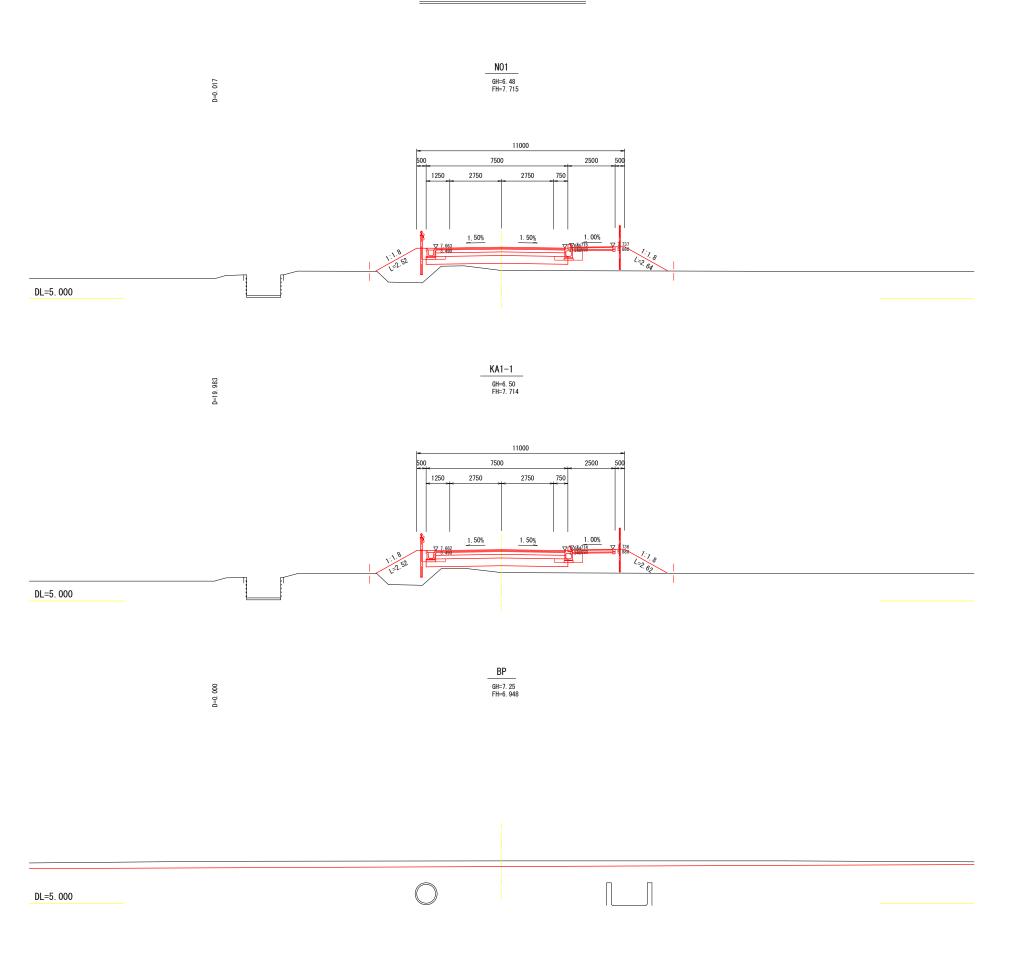


		令和	和 年度			
路	線名					
I	事箇所	印西市吉田地先				
図	面種別	横 断 図(1)				
図	面番号	全	葉の内質	第 号		
縮	尺	A1 1 : 100 A3 1 : 200	内容表示			
	印西	地区環	境整備	事業組合		
課	長		設計者氏名			

横断図(2) 👫 🗄

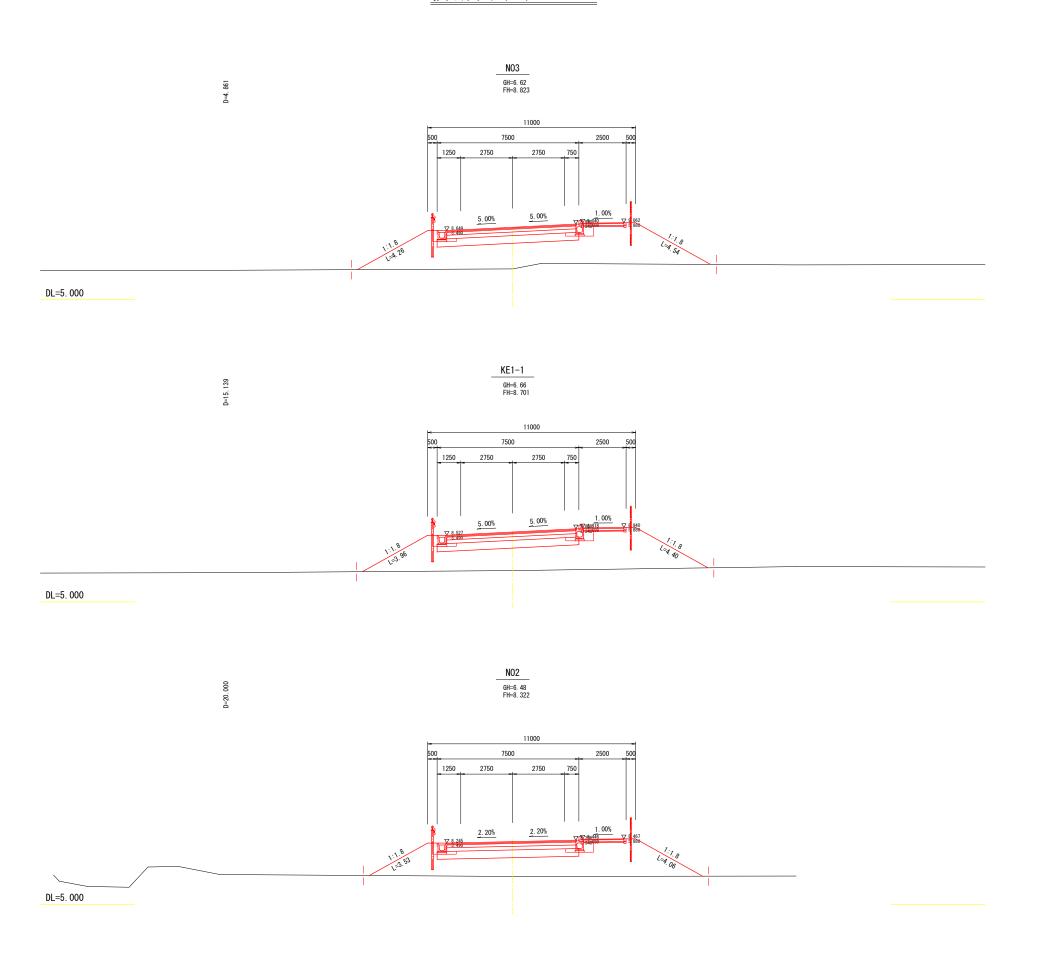

	令和	和 年度			
路線名					
工事箇所		印西市吉田	地先		
図面種別		横断図(2)		
図面番号	全	葉の内質	第 号		
縮尺	A1 1 : 100 A3 1 : 200	内容表示			
印 西 地 区 環 境 整 備 事 業 組 合					
課長		設計者氏名			


横断図(3) 👫 🗄

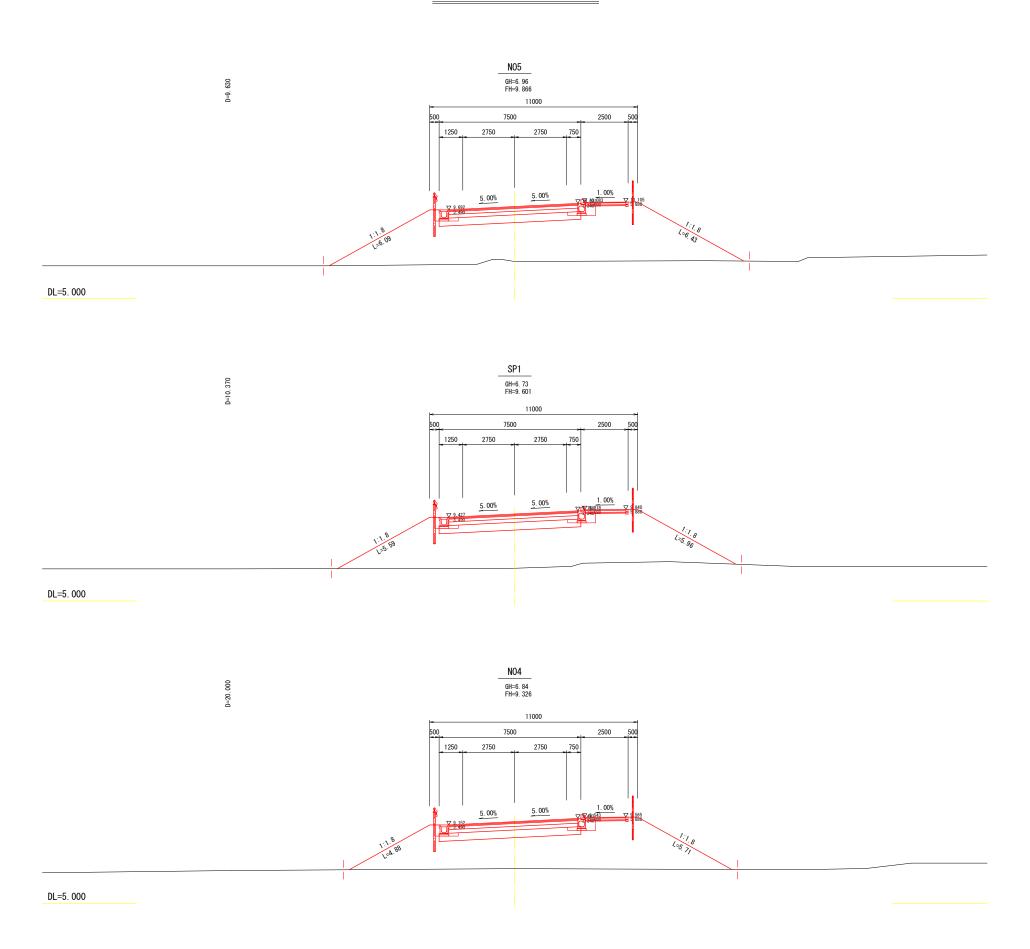

	令和	1 年度	
路線名			
工事箇所		印西市吉田	地先
図面種別		横断図(3)
図面番号	全	葉の内質	第 号
縮尺	A1 1 : 100 A3 1 : 200	内容表示	
印西	地区環	境整備	事業組合
課長		設計者氏名	

横断図(4) 👫 🔡 NO7 GH=7. 21 FH=11. 023 DL=5. 000 KE1-2 DL=5. 000 NO6 GH=6. 99 FH=10. 443 DL=5. 000

	令和	和 年度			
路線名					
工事箇所	印西市吉田地先				
図面種別	横 断 図(4)				
図面番号	全	葉の内質	第 号		
縮尺	A1 1 : 100 A3 1 : 200	内容表示			
印西	地区環	境整備	事業組合		
課長		設計者氏名			

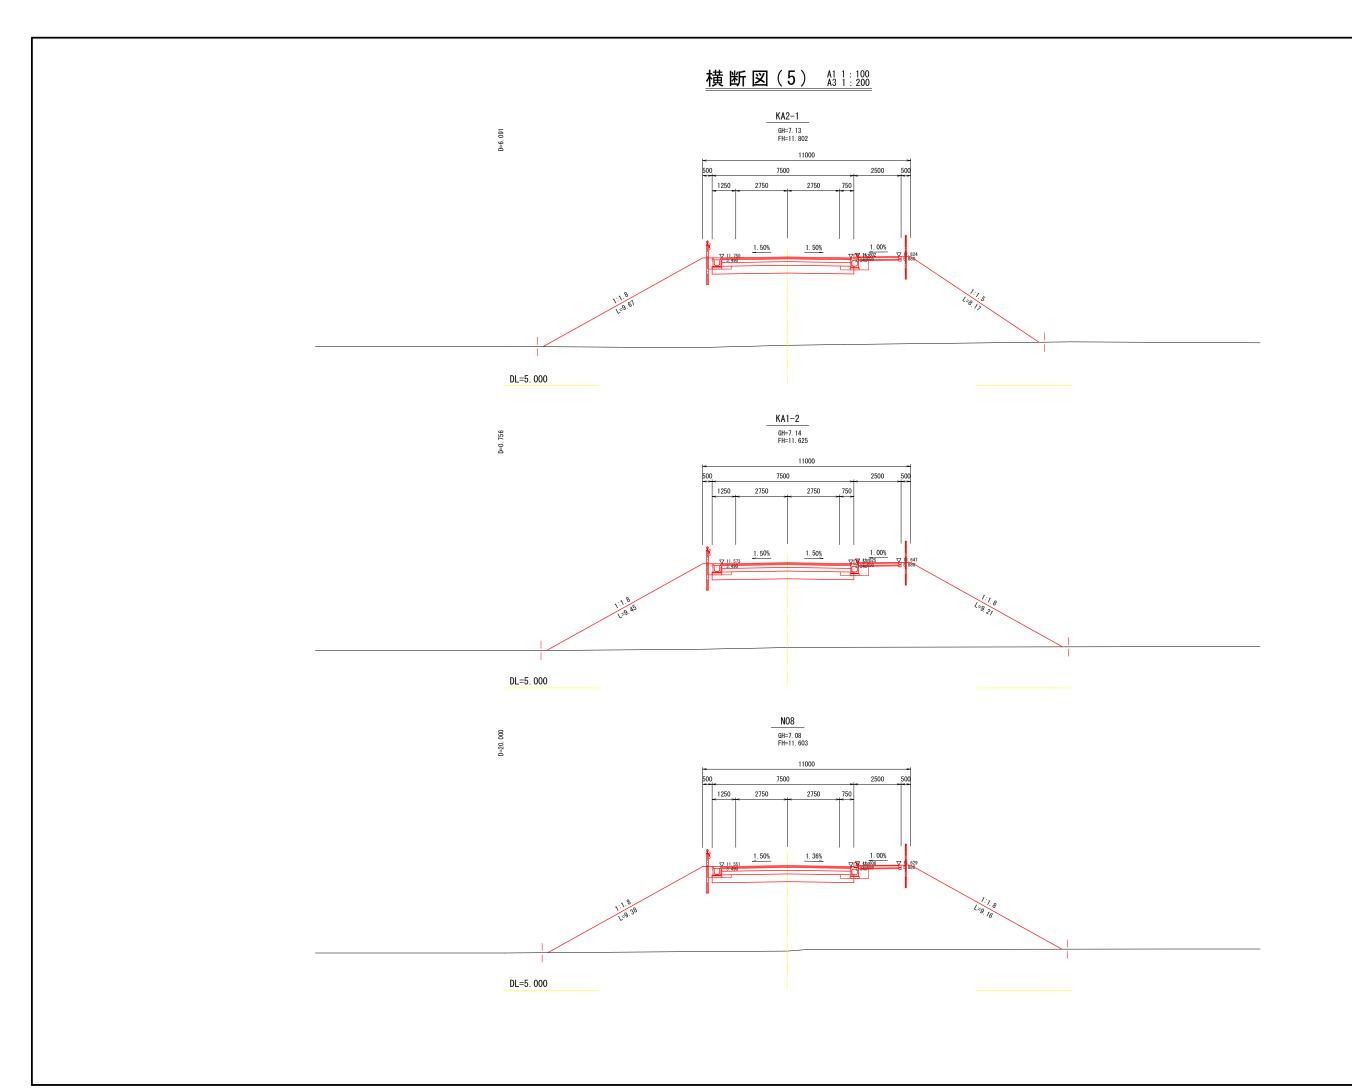



	令和 年度						
路線名							
工事箇所	印西市吉田地先						
図面種別	横 断 図(5)						
図面番号	全	葉の内質	第 号				
縮尺	A1 1 : 100 A3 1 : 200	内容表示					
印 西 地 区 環 境 整 備 事 業 組 合							
課長		設計者氏名					

横断図(6) 👫 🔡 NO11 GH=7. 22 FH=13. 343 DL=6.000 NO10 GH=7. 11 FH=12. 763 DL=6. 000 DL=5. 000

	令和 年度					
路線名						
工事箇所	印西市吉田地先					
図面種別	横 断 図(6)					
図面番号	全 葉の内第 号					
縮尺	A1 1:100 A3 1:200 内容表示					
印西地区環境整備事業組合						
課長	設計者氏名					


横断図(7) 👫 🗄

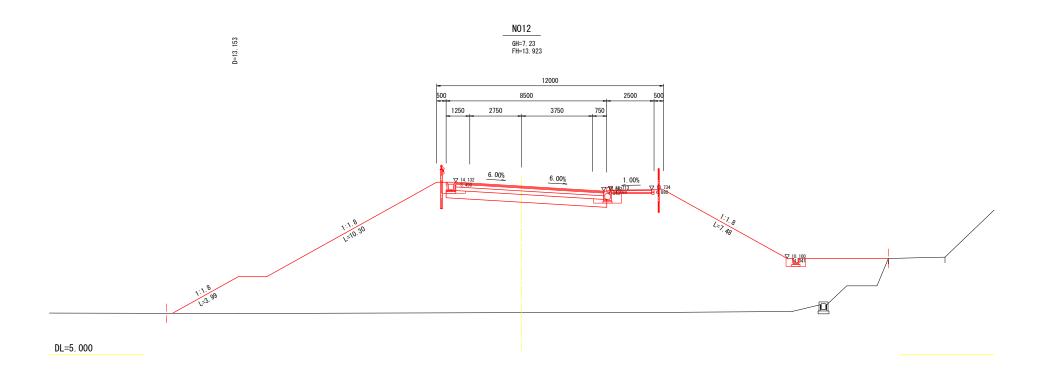


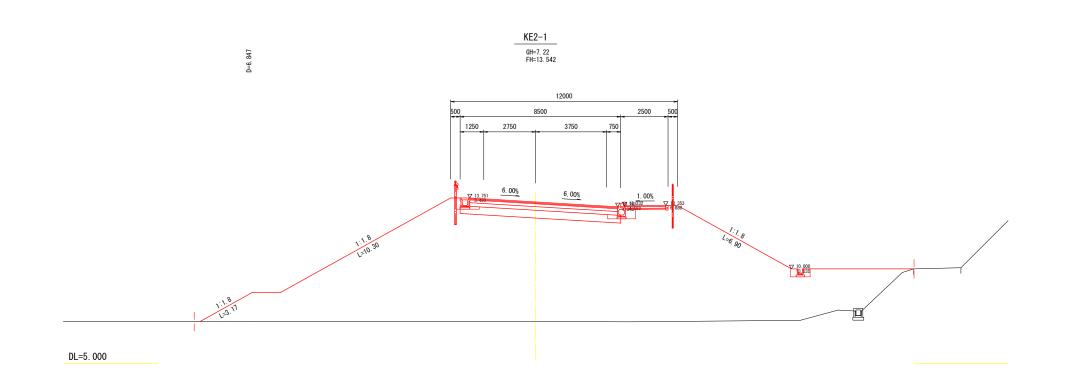

	令 和	印 年度			
路線名					
工事箇所	印西市吉田地先				
図面種別	横 断 図 (7)				
図面番号	全	葉の内第	号		
縮尺	A1 1 : 100 A3 1 : 200	内容表示			
印西	地区環	境整備事	業組合		
課長		設計者氏名			


横断図(8) 👫 🔡

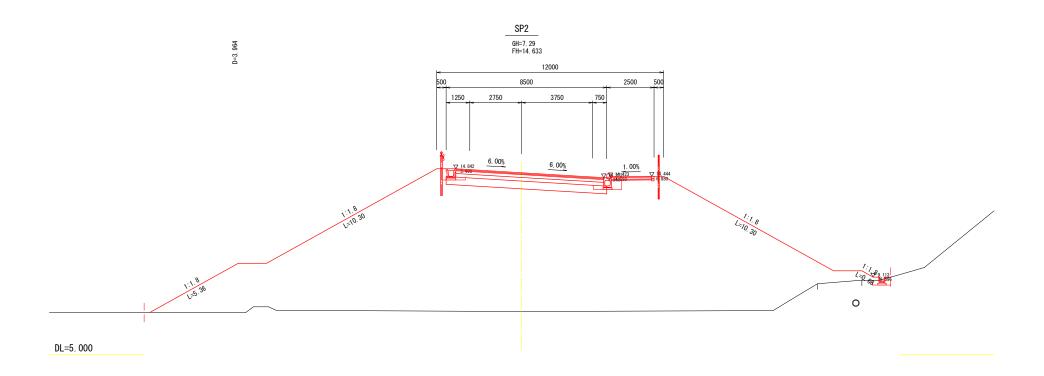


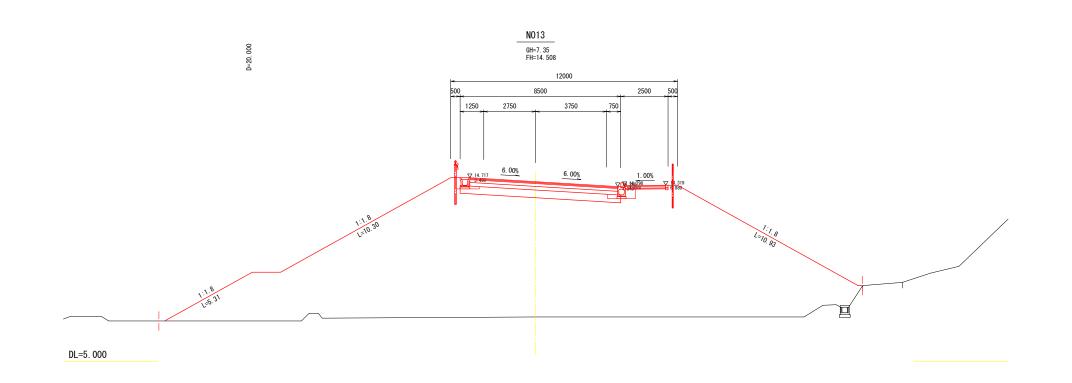

	令和	中度	
路線名			
工事箇所		印西市吉田	地先
図面種別		横断図(8)
図面番号	全	葉の内質	第 号
縮尺	A1 1 : 100 A3 1 : 200	内容表示	
印西	西地 区 環	境整備	事業組合
課長		設計者氏名	


横断図(9) 🛔 🗓

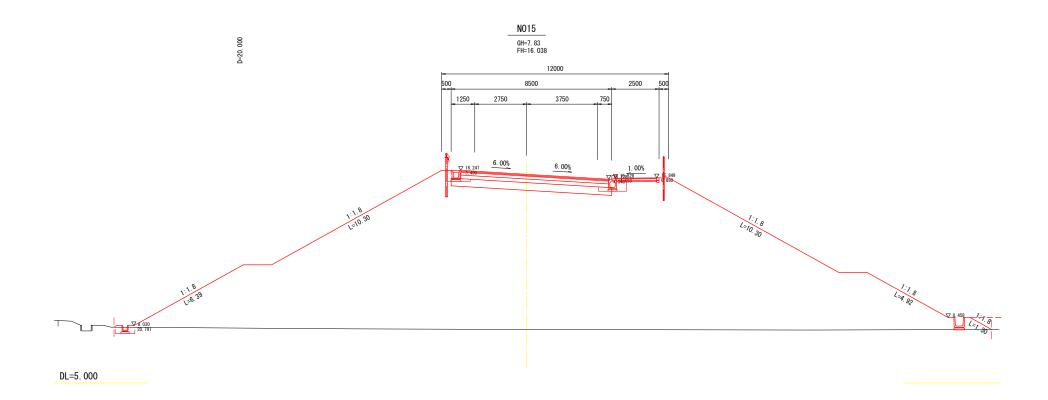


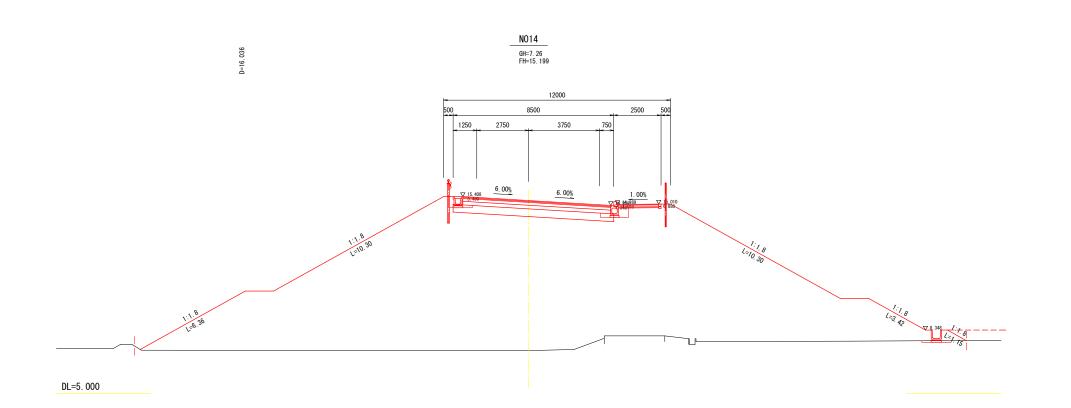

	令和	中度	
路線名			
工事箇所		印西市吉田	地先
図面種別		横断図(9)
図面番号	全	葉の内質	第 号
縮尺	A1 1 : 100 A3 1 : 200	内容表示	
印更	地区環	境整備	事業組合
課長		設計者氏名	


横断図(10) 👫 🗄 🗓 🖽

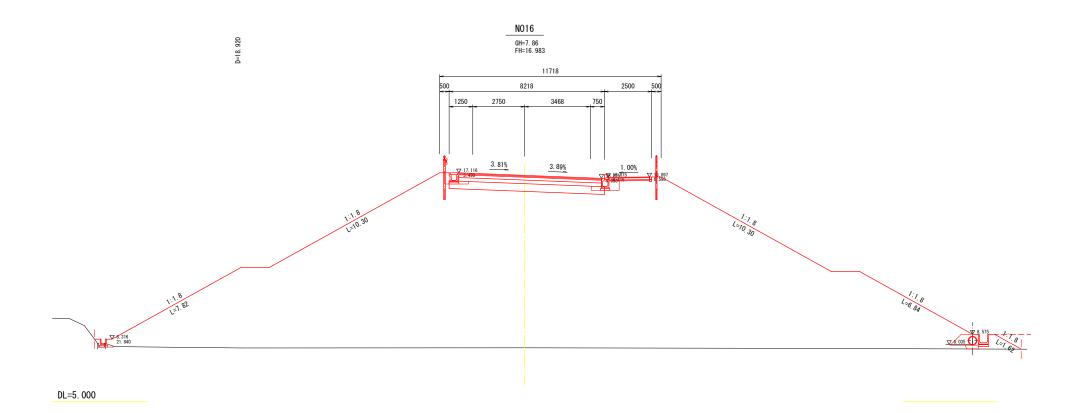


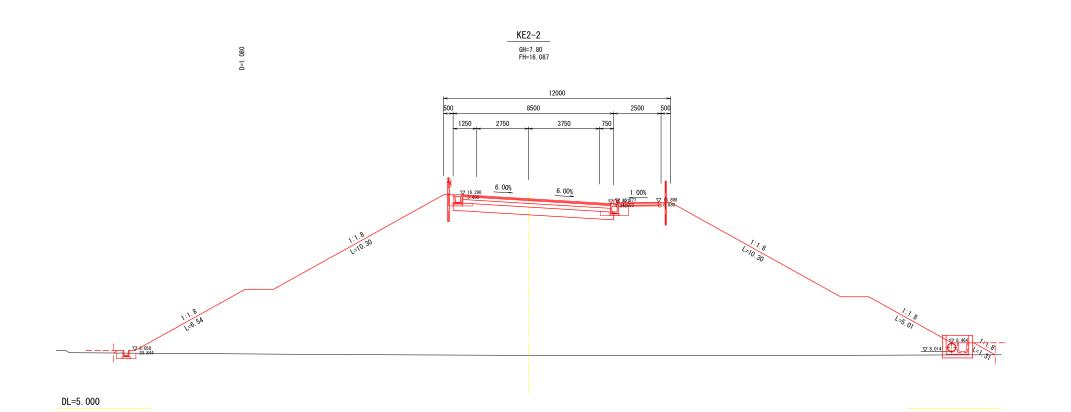


	令和	1 年度	
路線名			
工事箇所		印西市吉田	地先
図面種別		横断図(10)
図面番号	全	葉の内質	第 号
縮尺	A1 1 : 100 A3 1 : 200	内容表示	
印置	地区環	境整備	事業組合
課長		設計者氏名	


横断図(11) 👫 🔡 🖽

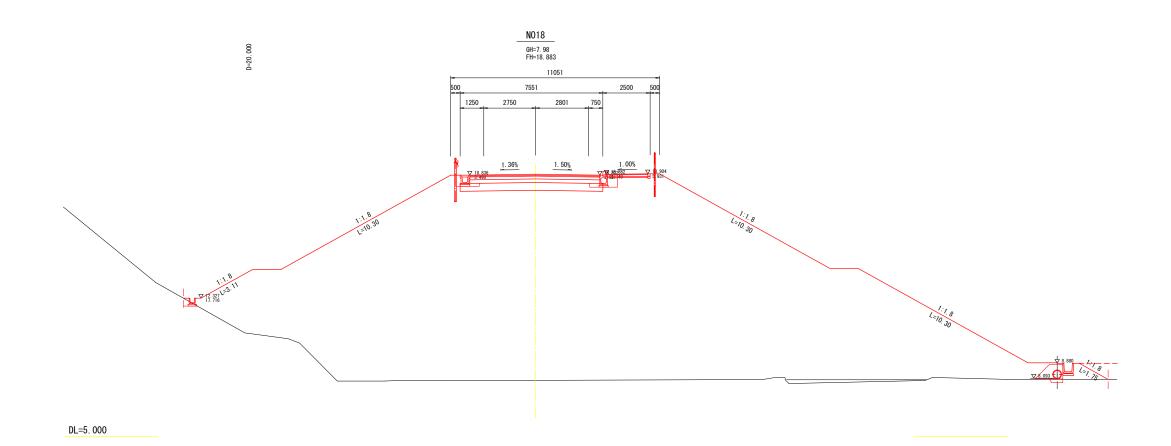


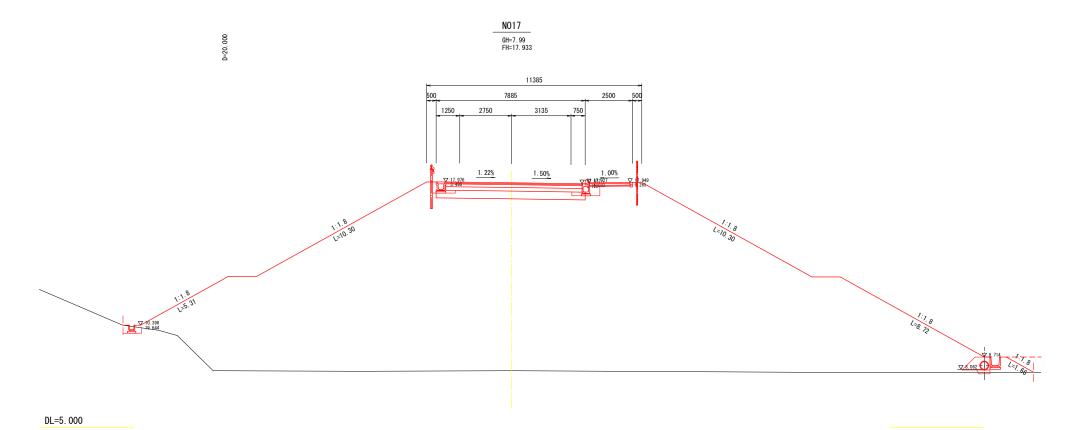



	令和	中度	
路線名			
工事箇所		印西市吉田	地先
図面種別		横断図(11)
図面番号	全	葉の内質	第 号
縮尺	A1 1 : 100 A3 1 : 200	内容表示	
印西	地区環	境整備	事業組合
課長		設計者氏名	

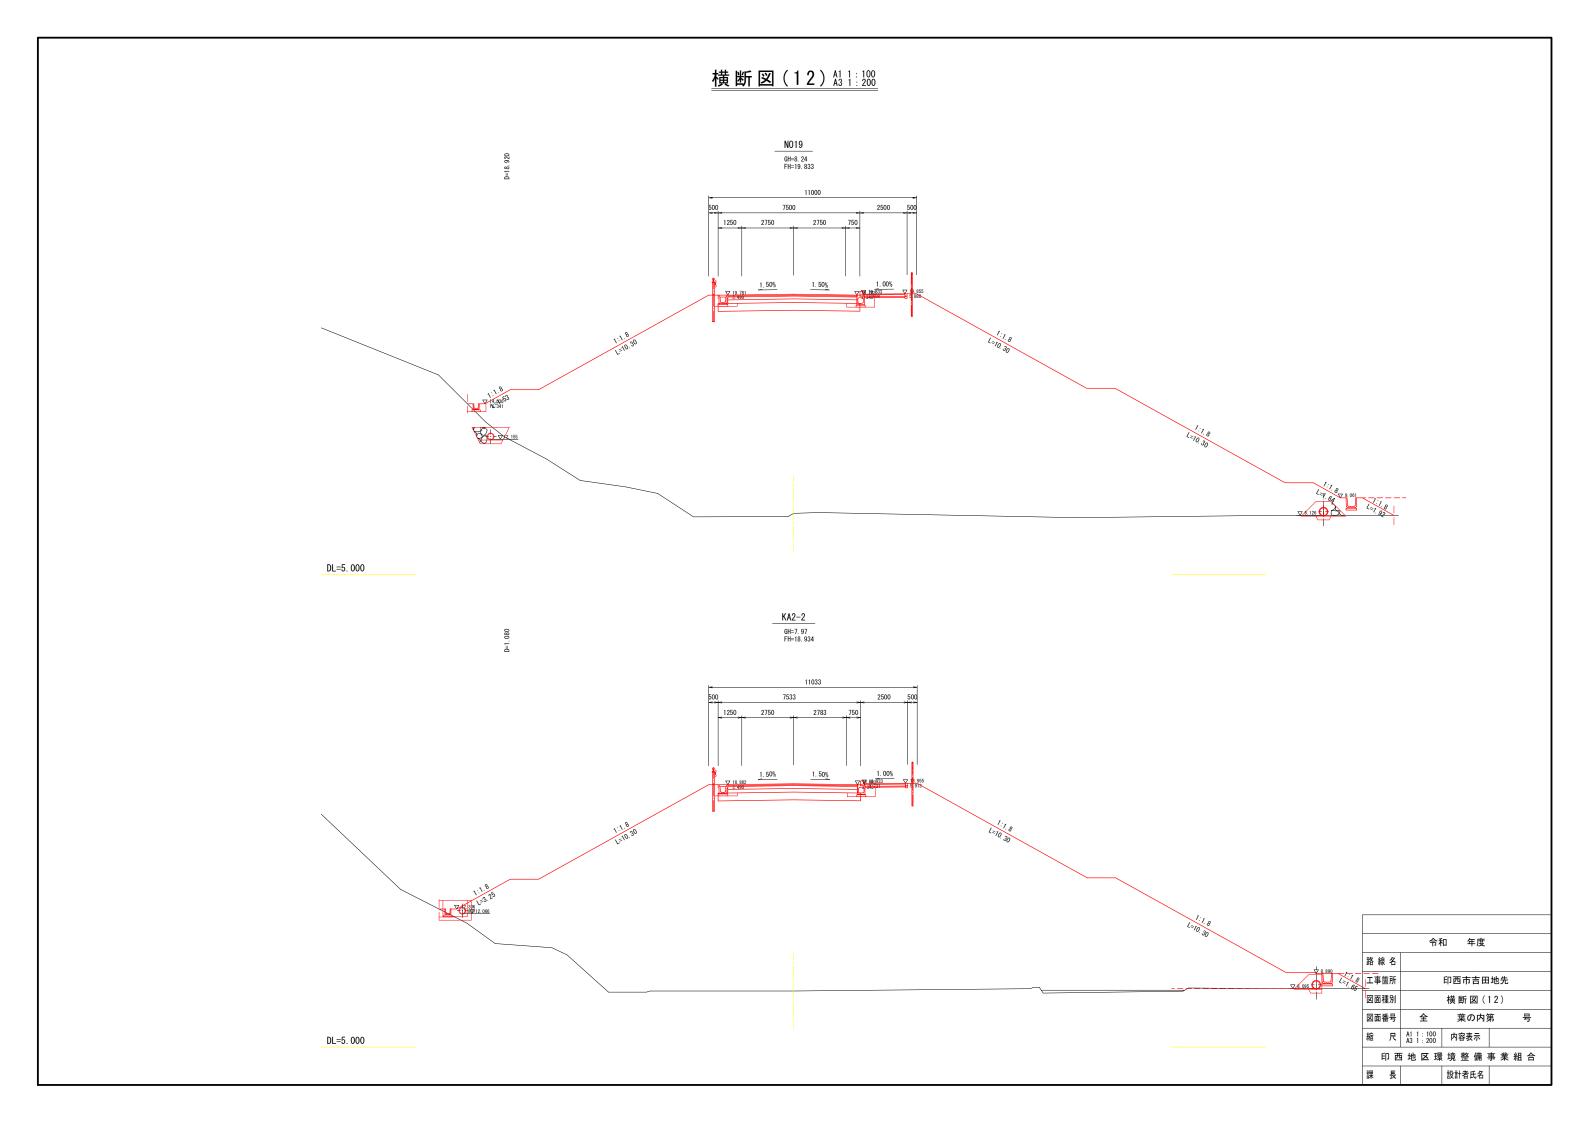


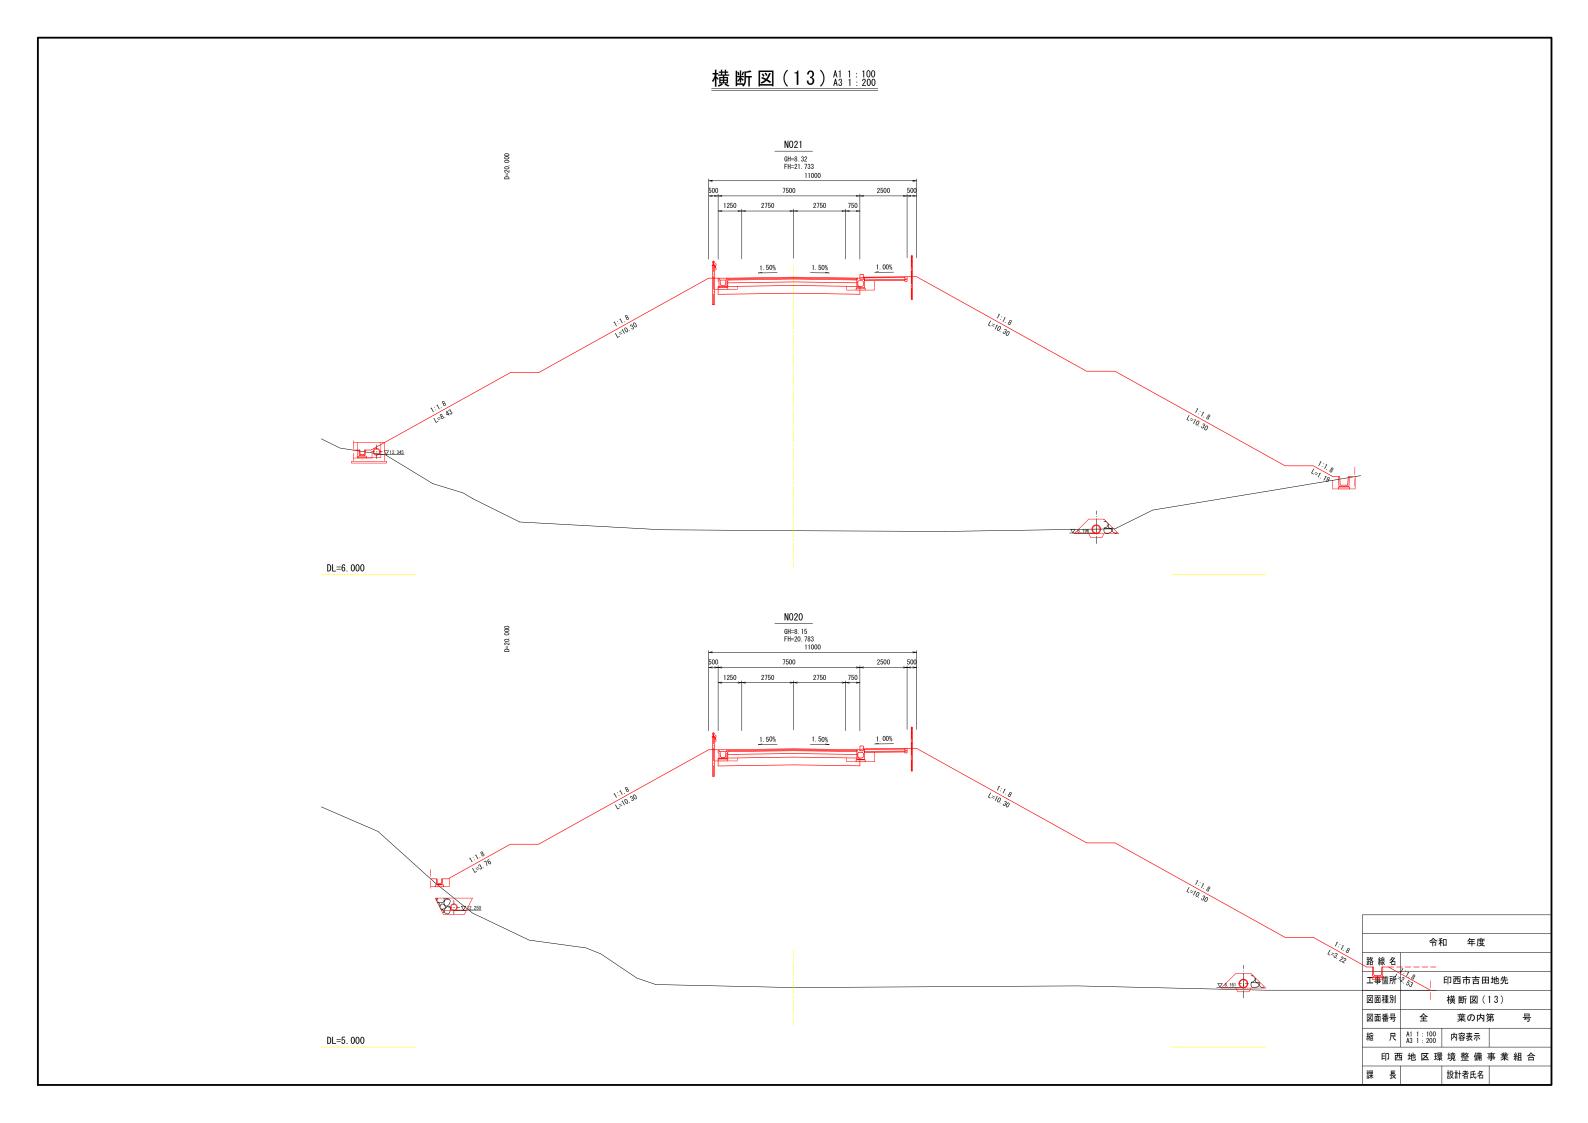

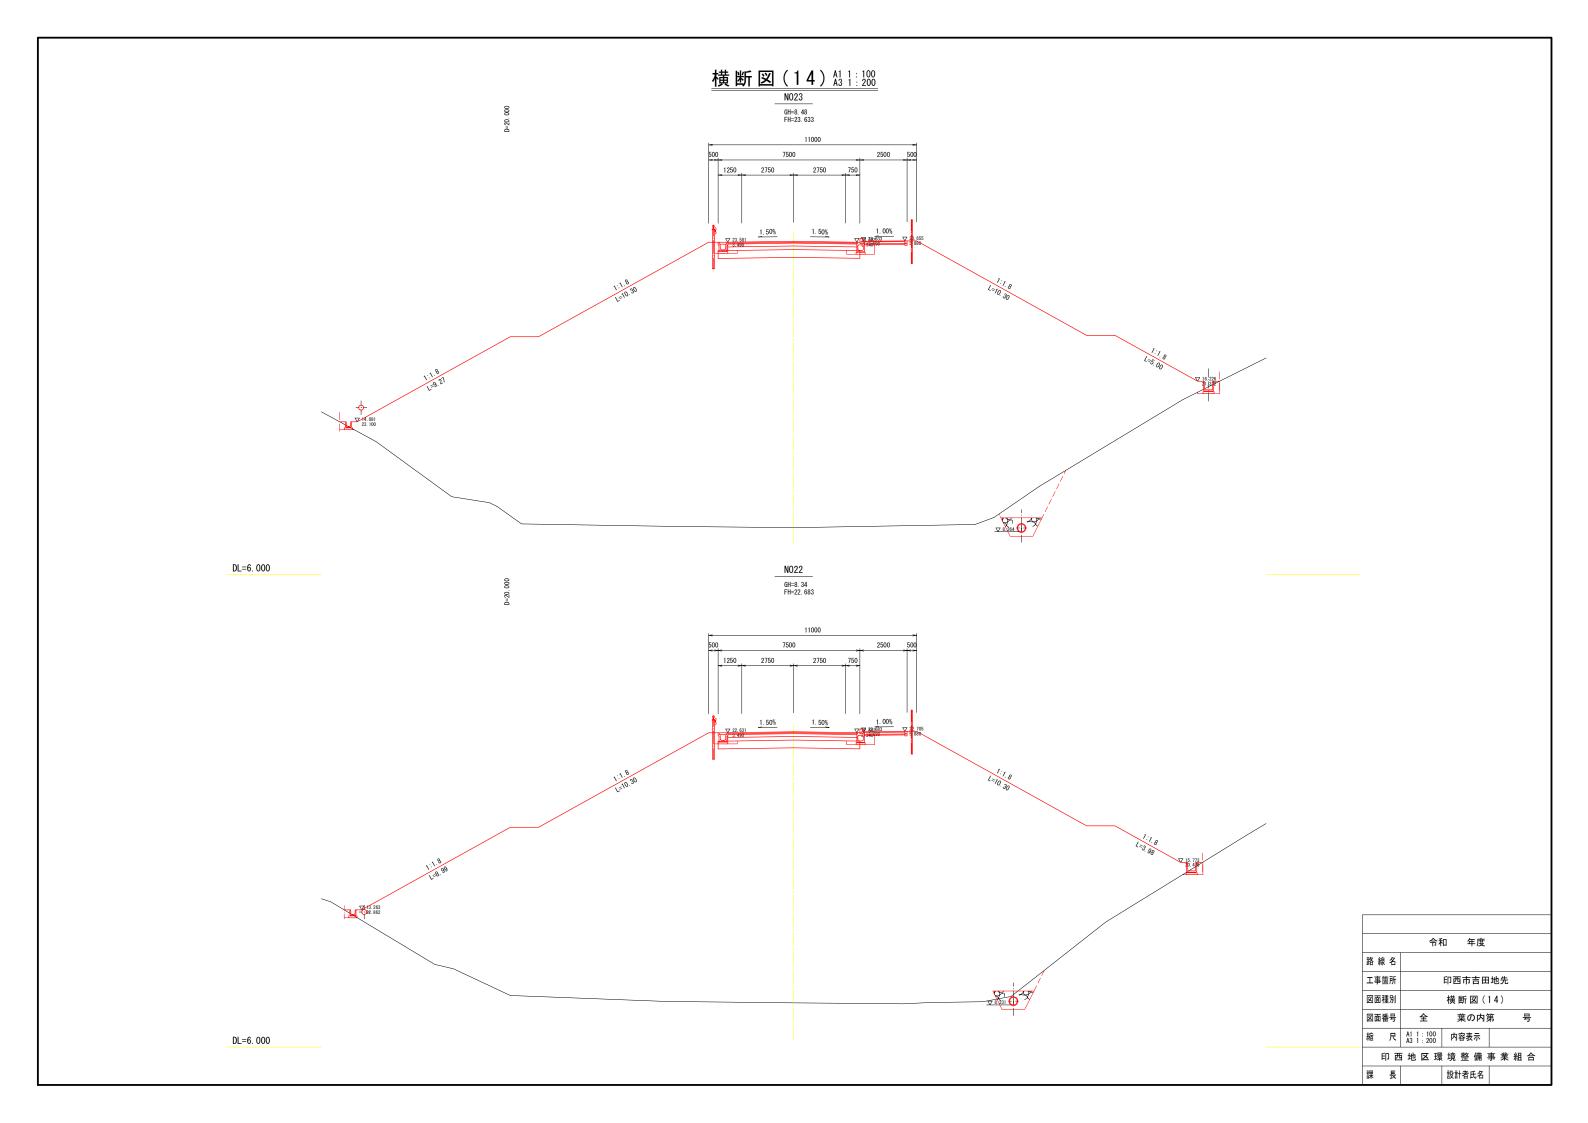

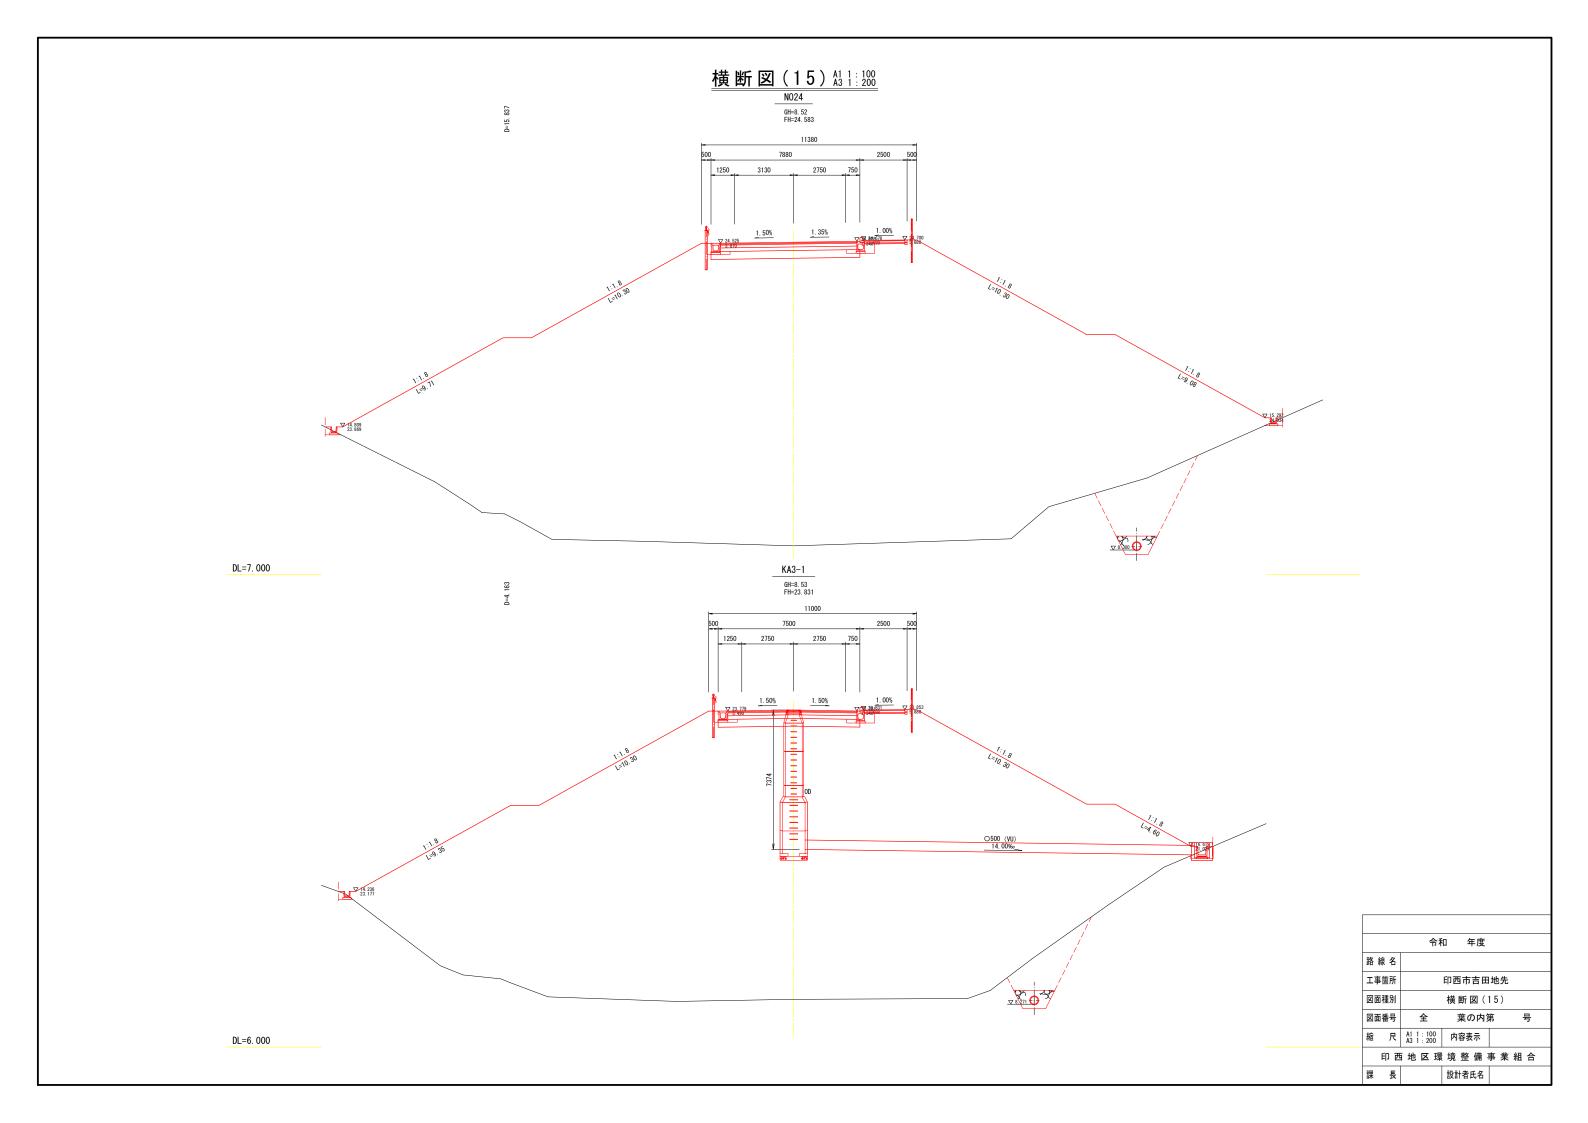

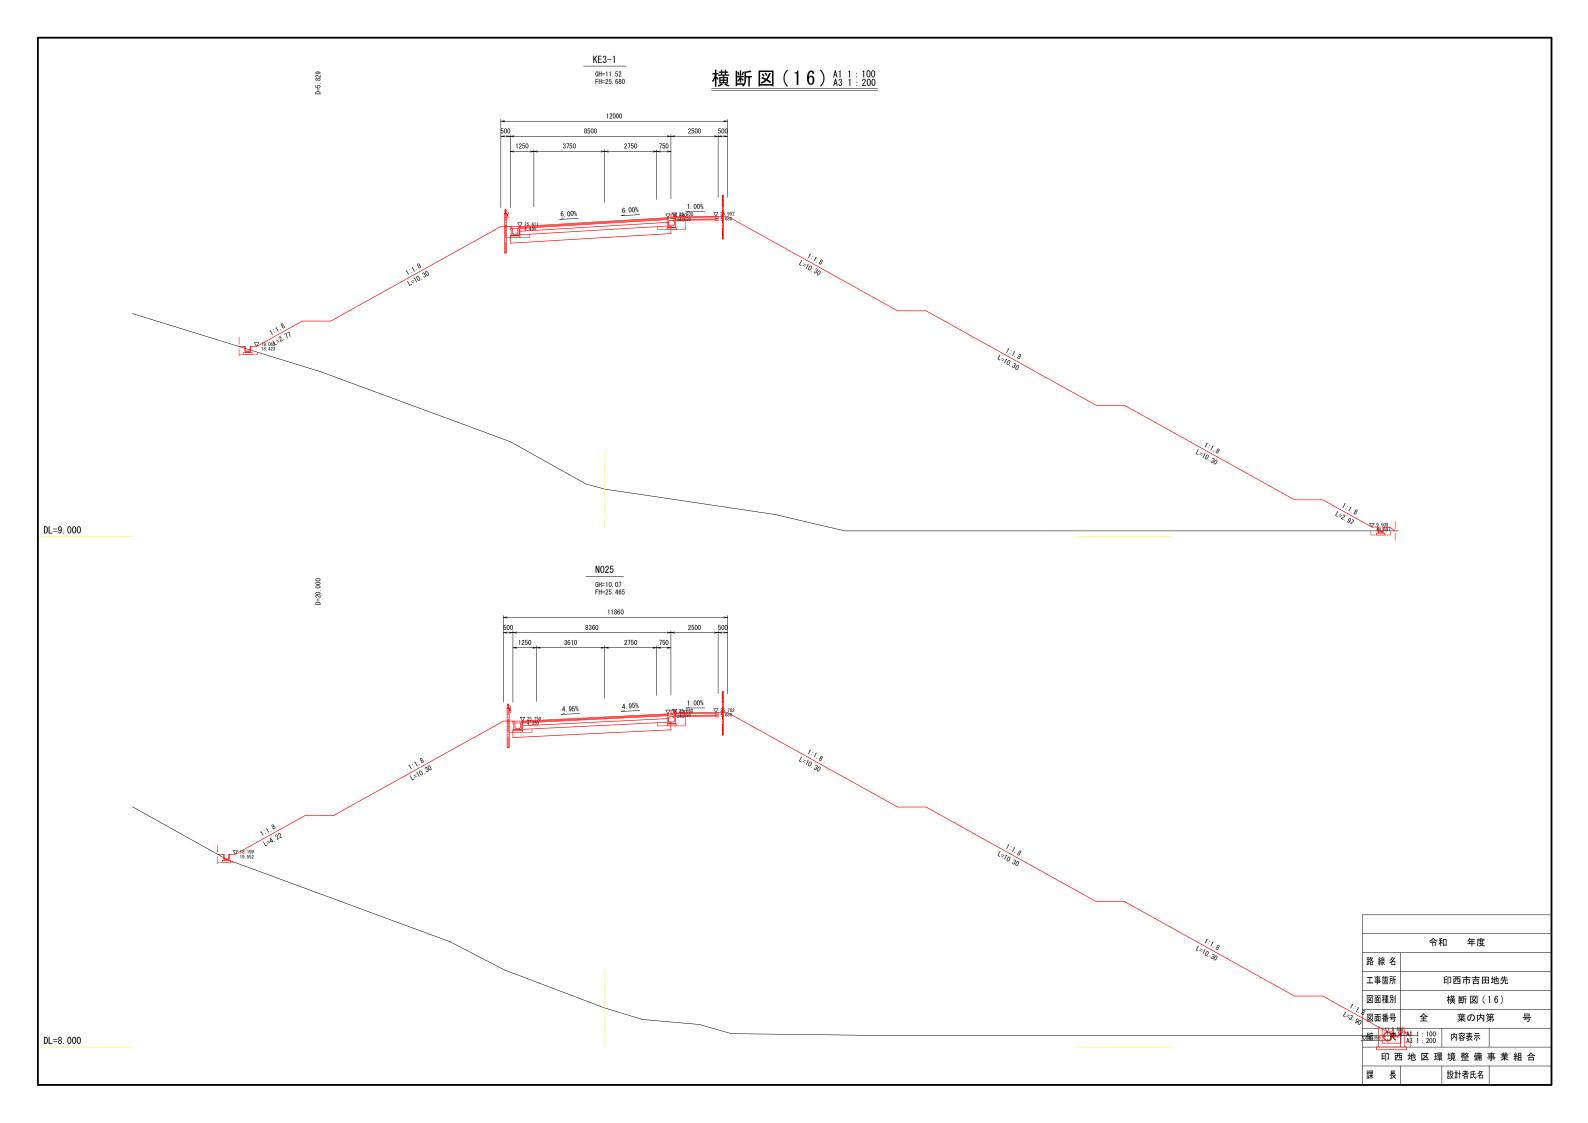


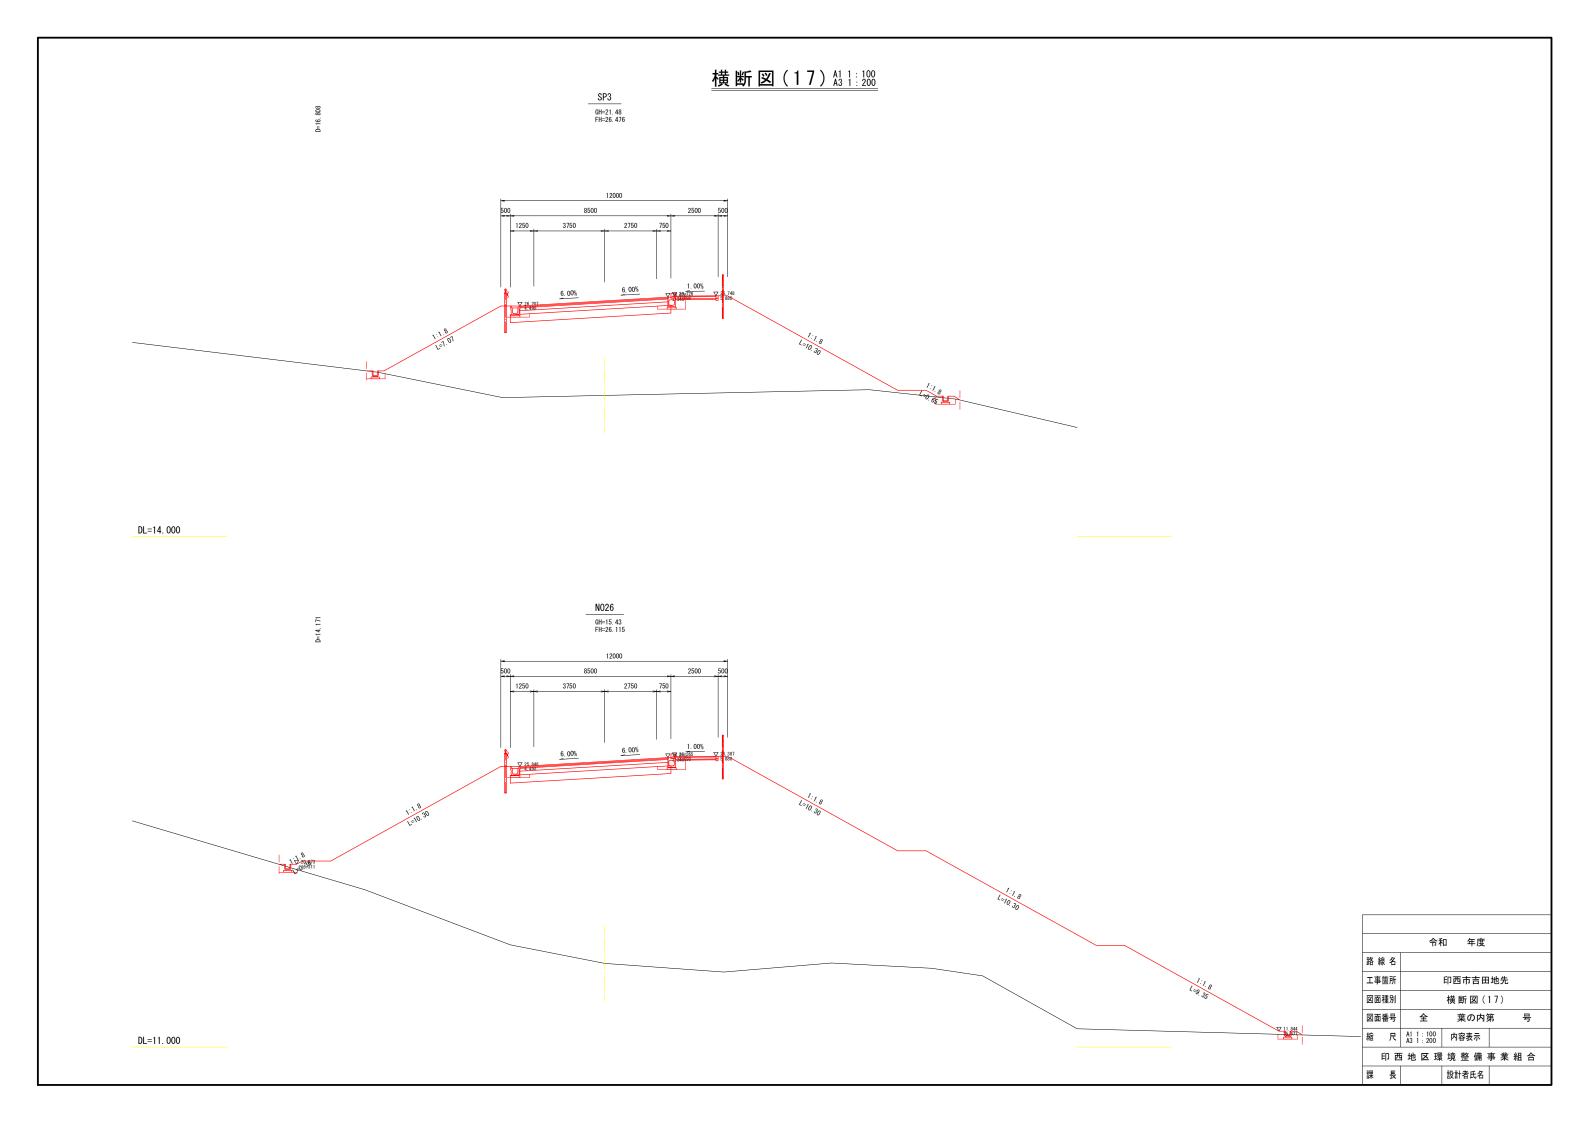

横断図(18) 🛔 🕸 KE3-2 GH=26. 72 FH=26. 698 DL=23. 000 NO28 GH=26. 31 FH=26. 696 DL=23. 000 NO27 GH=22. 77 FH=26. 526 DL=22. 000


	令和	和 年度			
路線名					
工事箇所	印西市吉田地先				
図面種別		横断図(18)		
図面番号	全 葉の内第 号				
縮尺	A1 1 : 100 A3 1 : 200	内容表示			
印置	印 西 地 区 環 境 整 備 事 業 組 合				
課長		設計者氏名			

横断図(19) 🛔 🗄

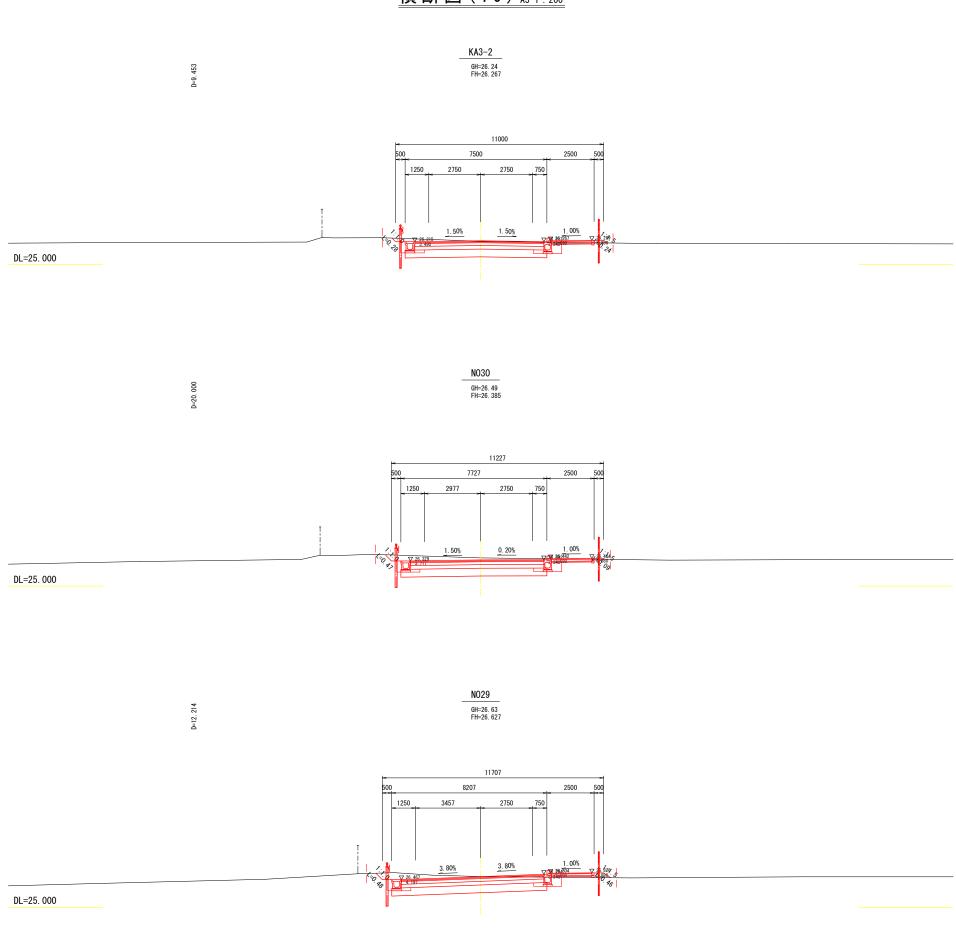


	令和	中度	
路線名			
工事箇所		印西市吉田	地先
図面種別		横断図(19)
図面番号	全	葉の内質	第 号
縮尺	A1 1 : 100 A3 1 : 200	内容表示	
印西	地区環	境整備	事業組合
課長		設計者氏名	


横断図(20) 🛔 🗄 🗓 🖽

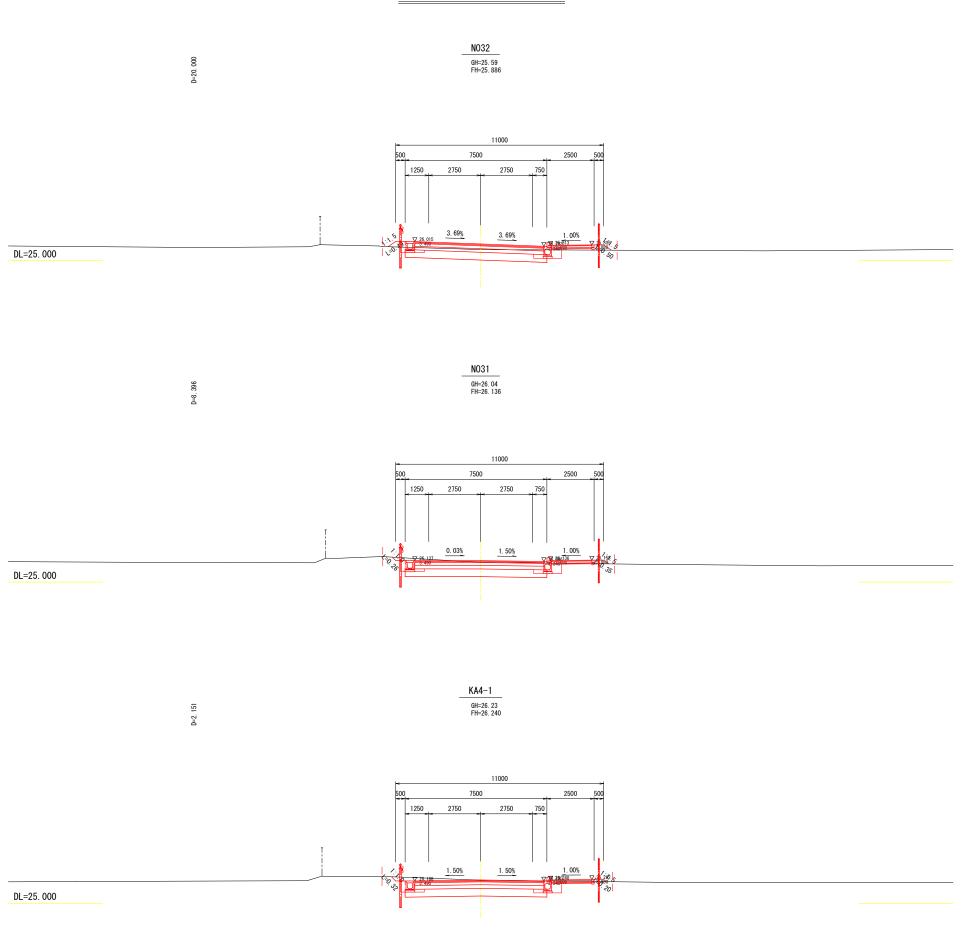


	令和	中度	
路線名			
工事箇所		印西市吉田	地先
図面種別		横断図(20)
図面番号	全	葉の内質	第 号
縮尺	A1 1 : 100 A3 1 : 200	内容表示	
印西	地区環	境整備	事業組合
課長		設計者氏名	

横断図(21) 🛔 🗄

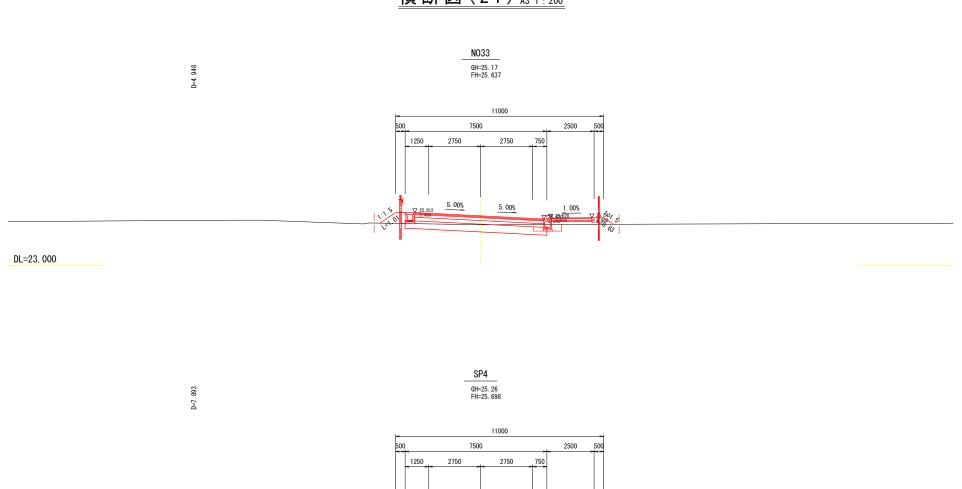


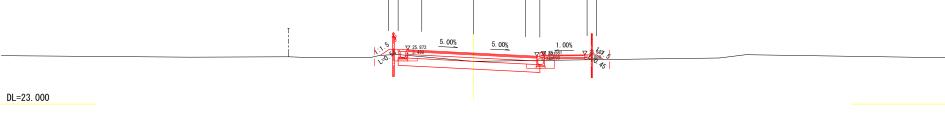

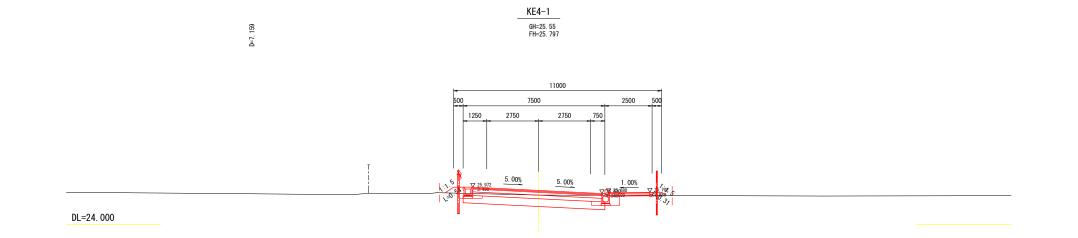

	令 和	印 年度	
路線名			
工事箇所		印西市吉田	地先
図面種別		横断図(21)
図面番号	全	葉の内質	第 号
縮尺	A1 1 : 100 A3 1 : 200	内容表示	
印 西	地区環	境整備	事業組合
課長		設計者氏名	

横断図(22) 🛔 🗄

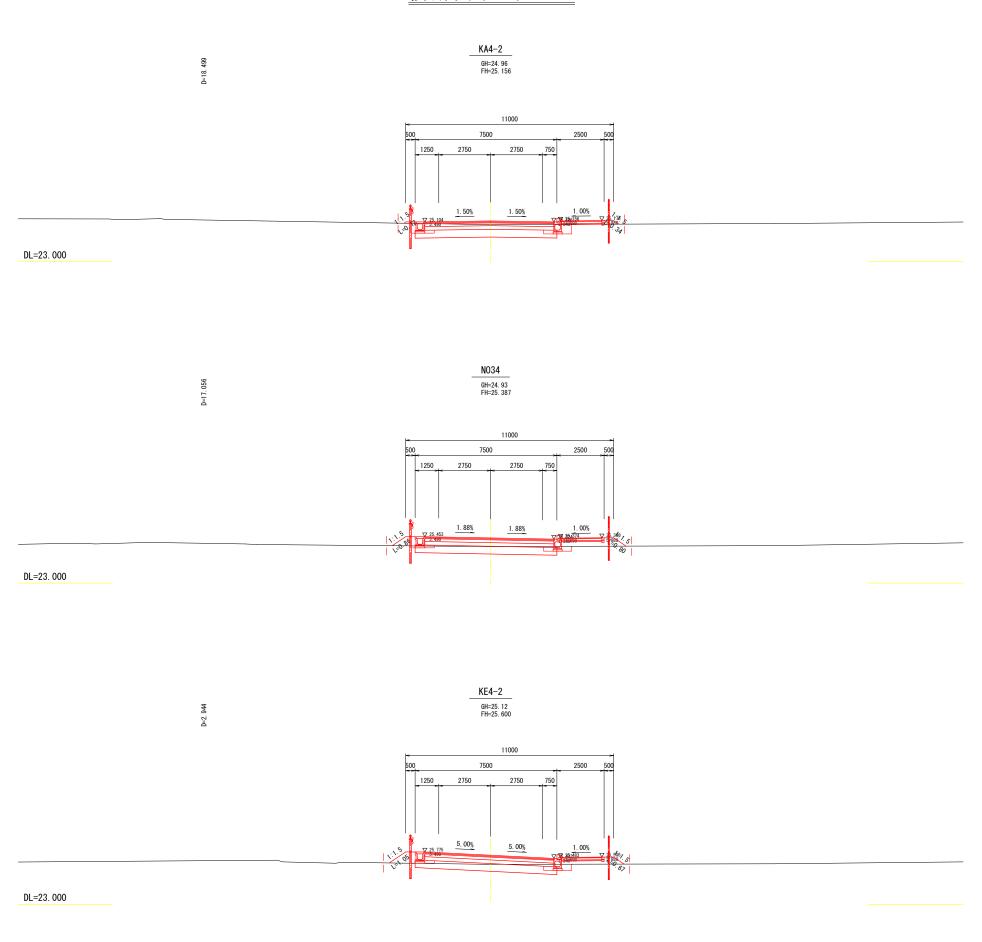


	令和	口 年度	
路線名			
工事箇所		印西市吉田	地先
図面種別		横断図(2	22)
図面番号	全	葉の内質	弟 号
縮尺	A1 1 : 100 A3 1 : 200	内容表示	
印西	地区環	境整備	事業組合
課長		設計者氏名	


横断図(23) 🛔 🗄 🗓 🕅




	令和	ロ 年度	
路線名			
工事箇所		印西市吉田均	地先
図面種別		横断図(2	3)
図面番号	全	葉の内第	5 号
縮尺	A1 1 : 100 A3 1 : 200	内容表示	
印西	地区環	境整備事	業組 合
課長		設計者氏名	

横断図(24) 🛔 🗄

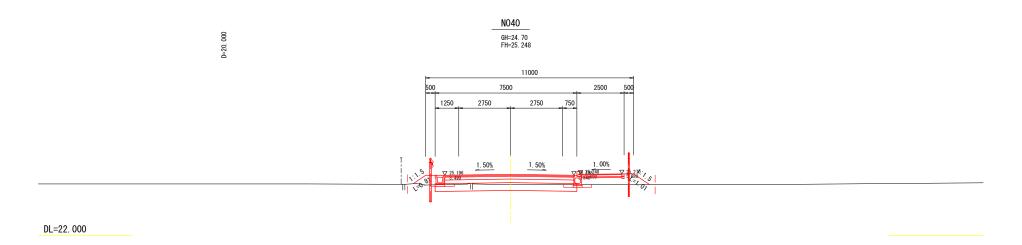


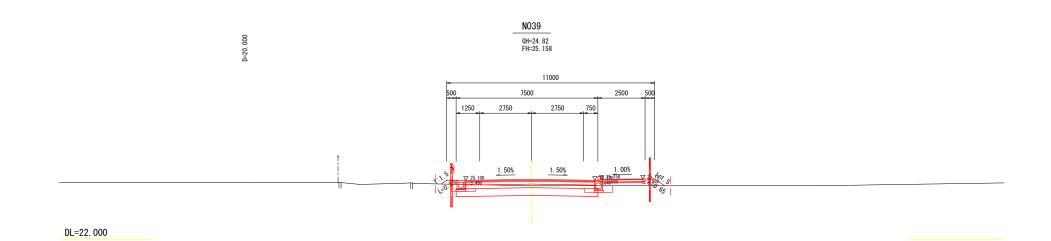


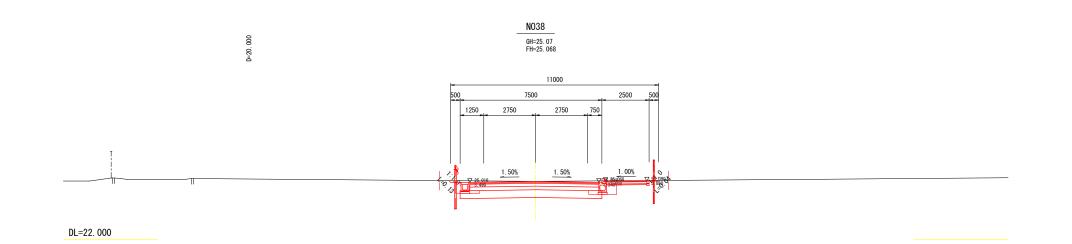


	令和	1 年度	
路線名			
工事箇所		印西市吉田	地先
図面種別		横断図(24)
図面番号	全	葉の内質	第 号
縮尺	A1 1 : 100 A3 1 : 200	内容表示	
印西	地区環	境整備	事業組合
課長		設計者氏名	

横断図(25) 🛔 🗄 🖽

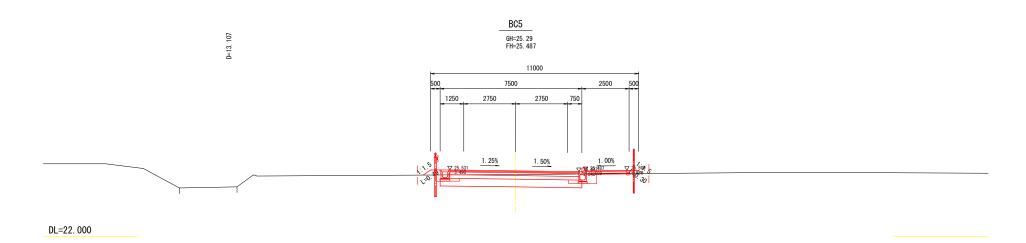


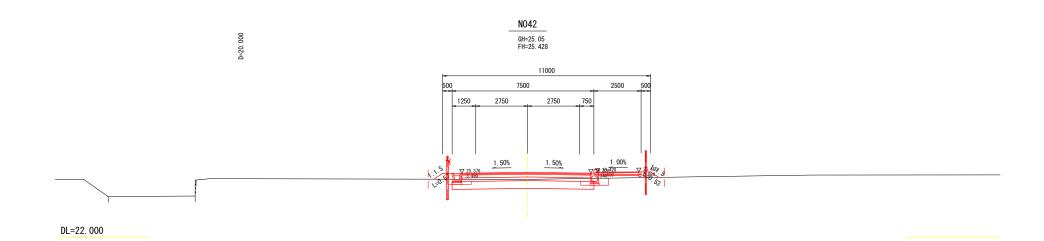


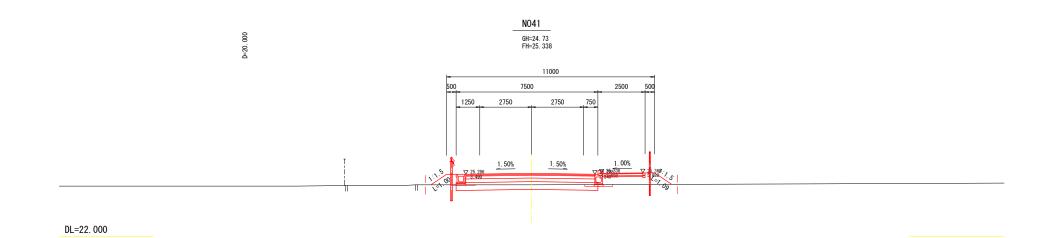


	一	·····································		
路線名				
工事箇所		印西市吉田均	也先	
図面種別		横 断 図(25)		
図面番号	全	全 葉の内第 号		
縮尺	A1 1 : 100 A3 1 : 200	内容表示		
印置	地区環	境整備事	業組合	
課長		設計者氏名		

横断図(26) 🛔 🗄 🗓

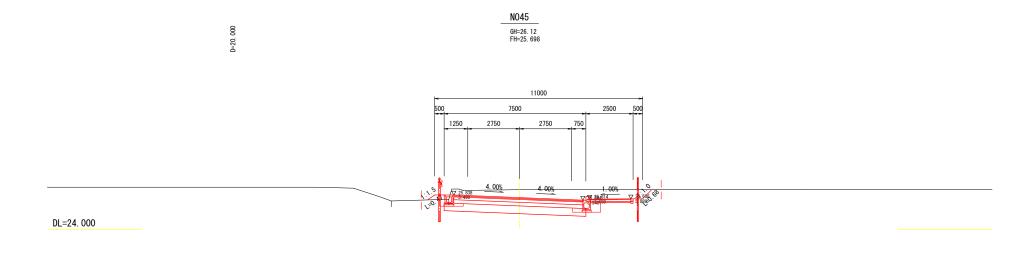


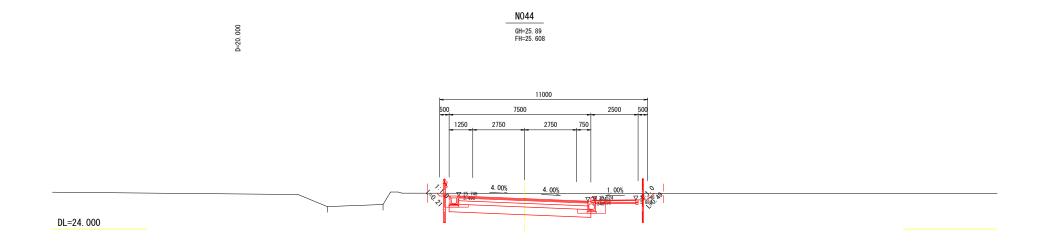

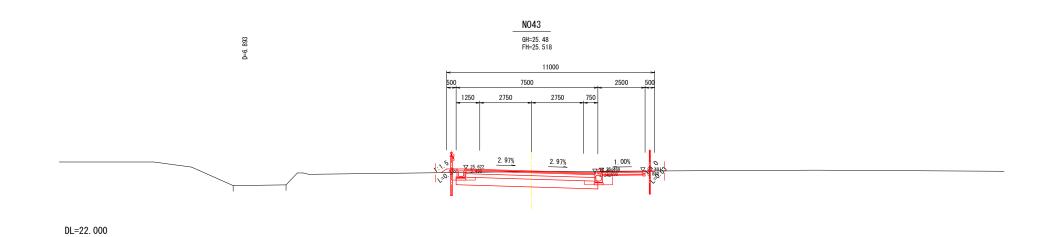


	令和	1 年度	
路線名			
工事箇所		印西市吉田	地先
図面種別	横 断 図 (26)		
図面番号	全	葉の内質	第号
縮尺	A1 1 : 100 A3 1 : 200	内容表示	
印西	地区環	境整備	事業組合
課長		設計者氏名	


横断図(27) 🛔 🗄 🗓 🖽

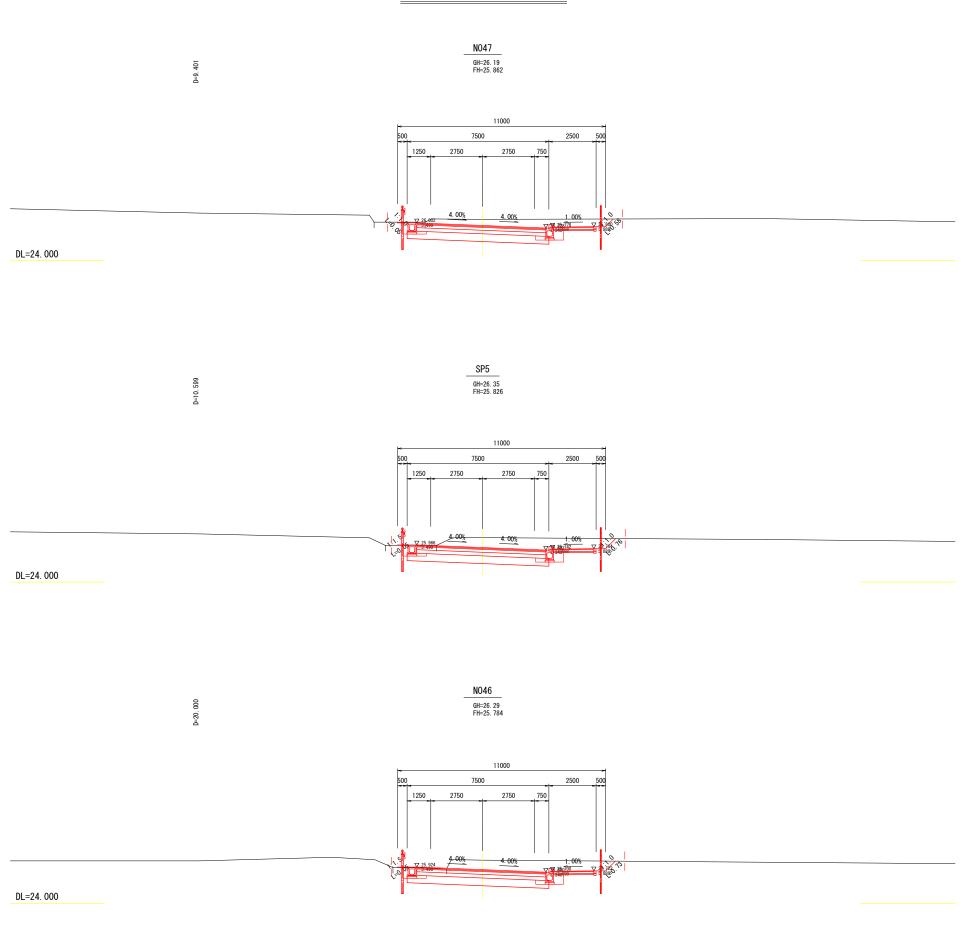


	令和	和 年度	
路線名			
工事箇所		印西市吉田地	先
図面種別	横 断 図(27)		
図面番号	全	葉の内第	号
縮尺	A1 1 : 100 A3 1 : 200	内容表示	
印西	地区環	境整備事	業組合
課長		設計者氏名	


横断図(28) 🛔 🗄

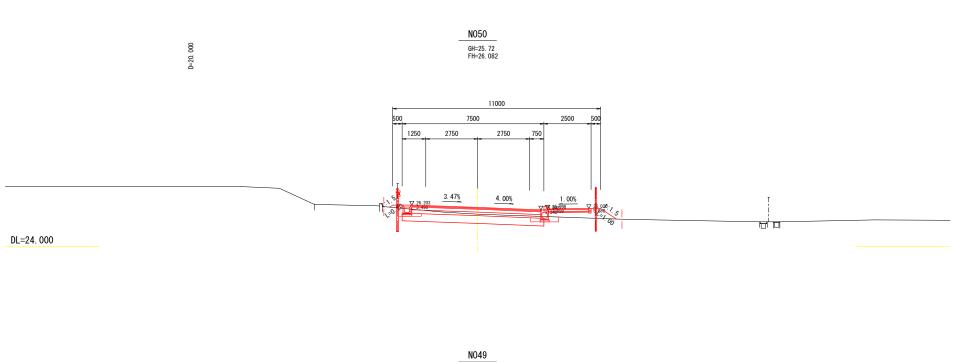

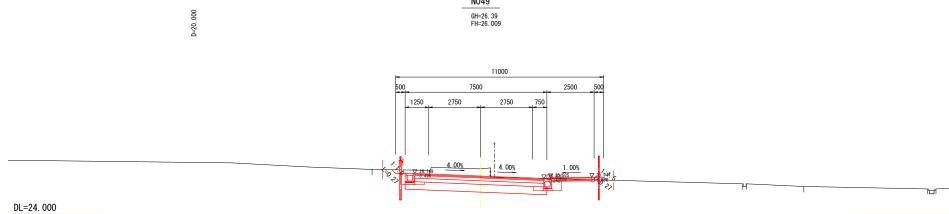


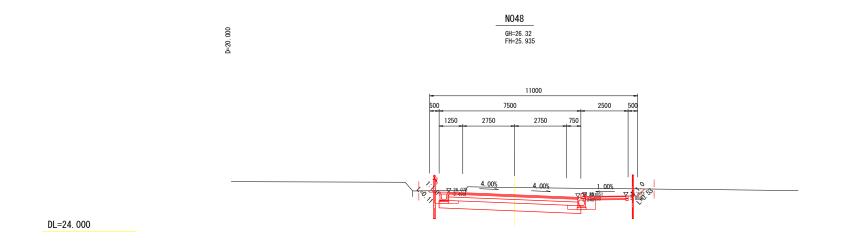


	令和	和 年度	
路線名			
工事箇所	印西市吉田地先		
図面種別		横断図(28)
図面番号	全	葉の内質	第 号
縮尺	A1 1 : 100 A3 1 : 200	内容表示	
印西	地区環	境整備	事業組合
課長		設計者氏名	

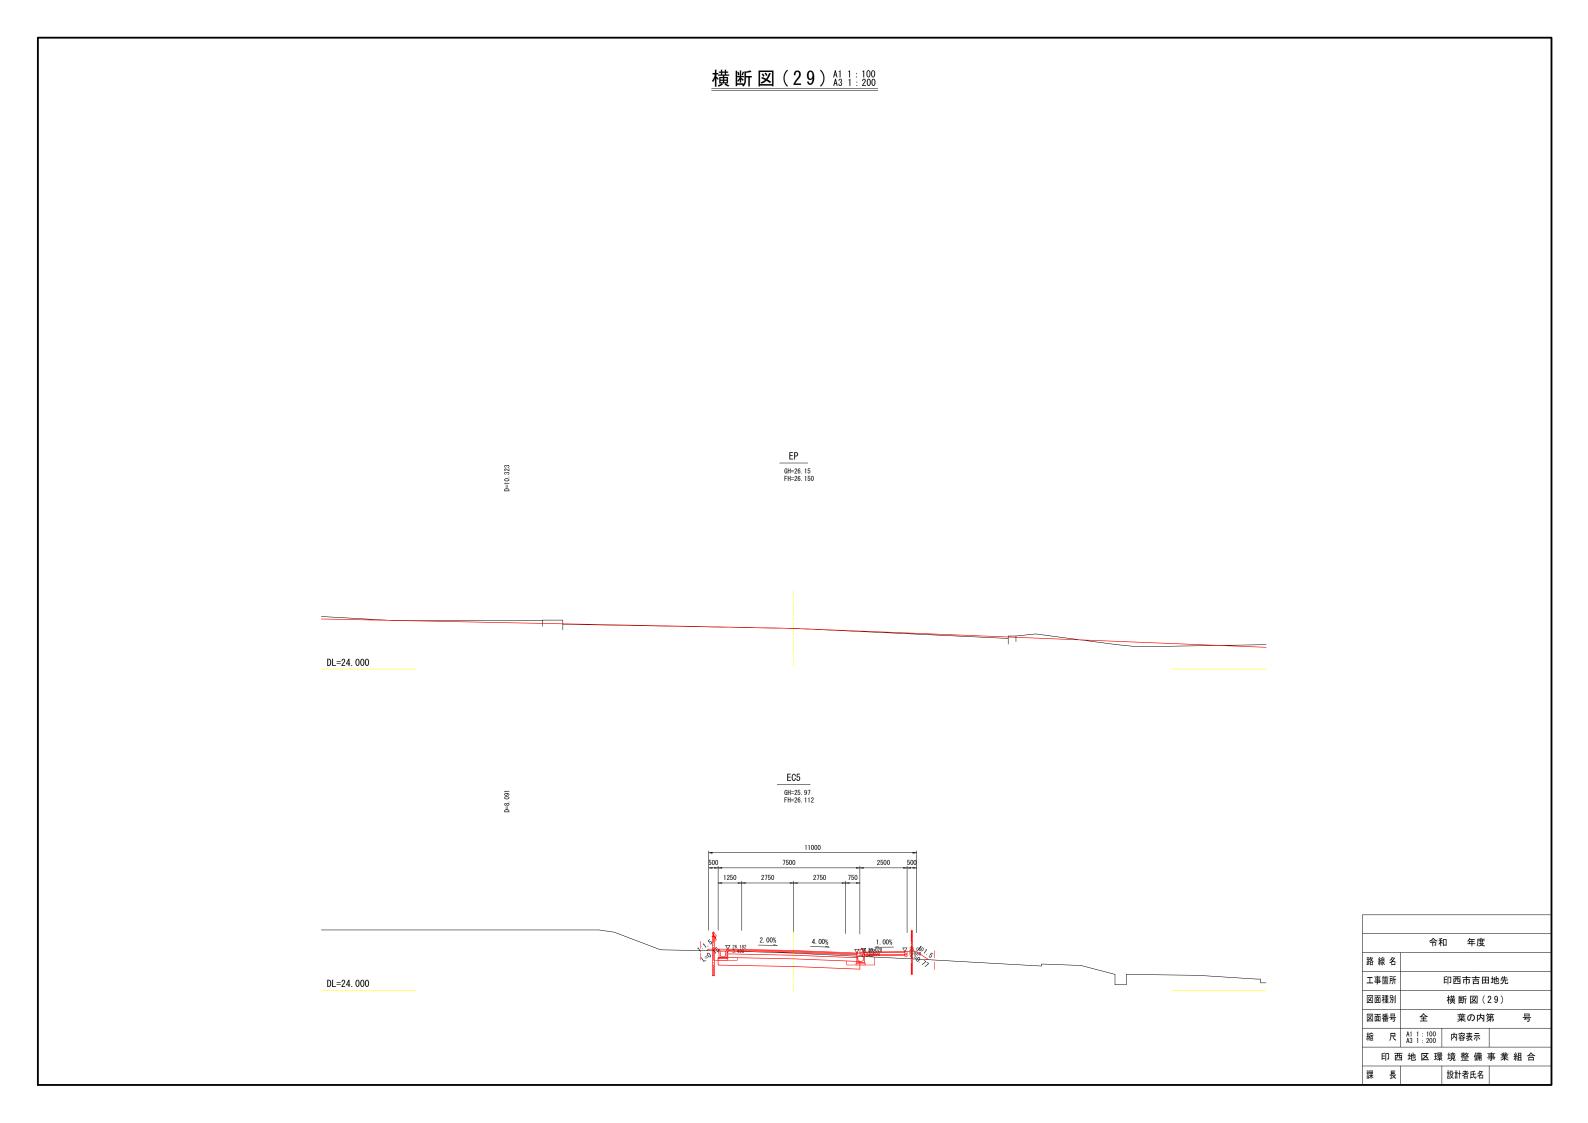


管渠平面図(1)41 1:500

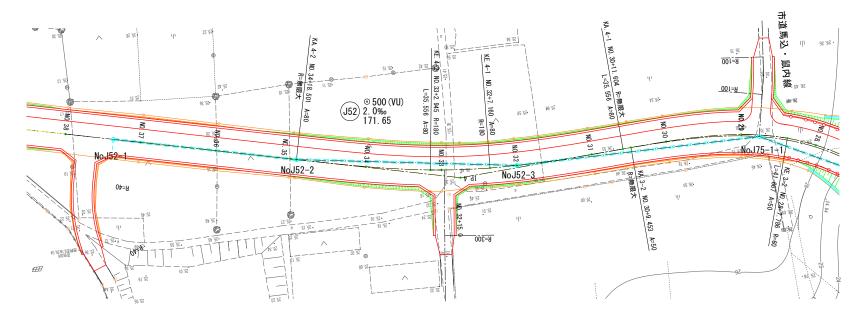


管渠縱断面図 (1) Al Hall: 5000 Val : 1000 Val : 2000

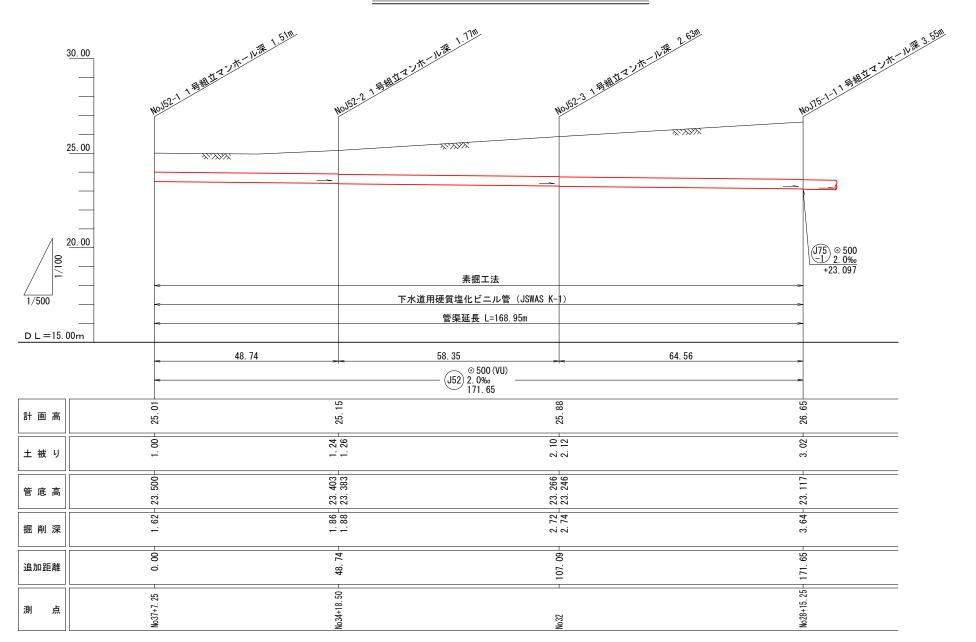


	令和	和 年度	
路線名			
工事箇所		印西市吉田	地先
図面種別		管渠 平 面 図 管渠 縦 断 面 図	(1) (1)
図面番号	全	葉の内質	第 号
縮尺	図示	内容表示	
印西	地区環	境整備	事業組合
課長		設計者氏名	

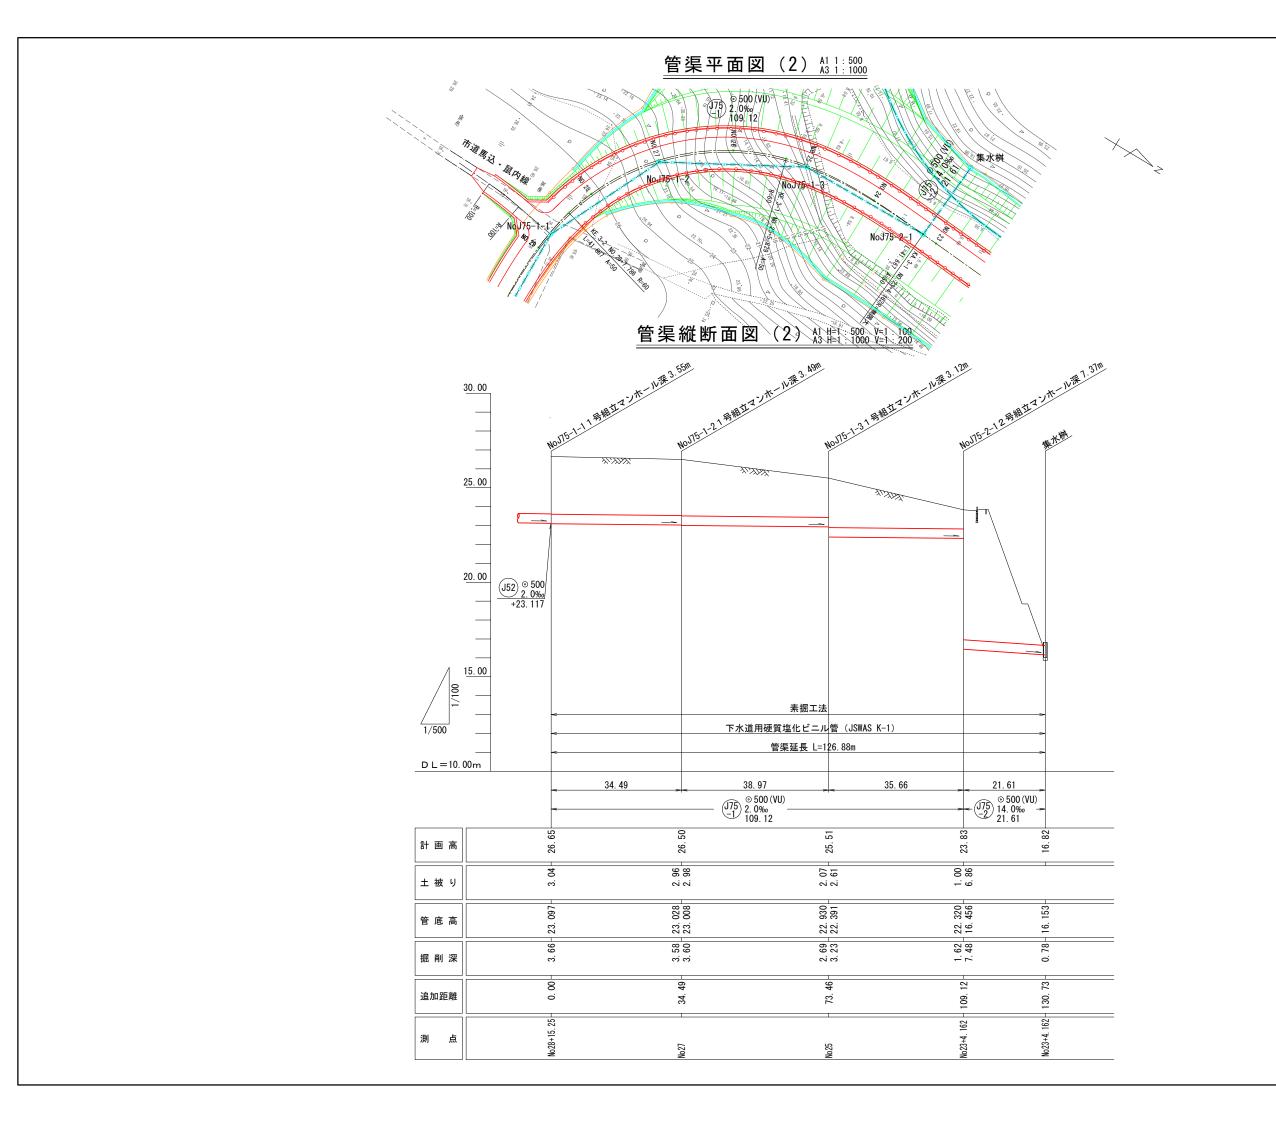


	令和	印 年度		
路線名				
工事箇所	工事箇所 印西市吉田地先			
図面種別	管渠平面図(2) 管渠縦断面図(2)			
図面番号	全	全 葉の内第 号		
縮尺	図示	内容表示		
印西	地区環	境整備事	業組 合	
課長		設計者氏名		

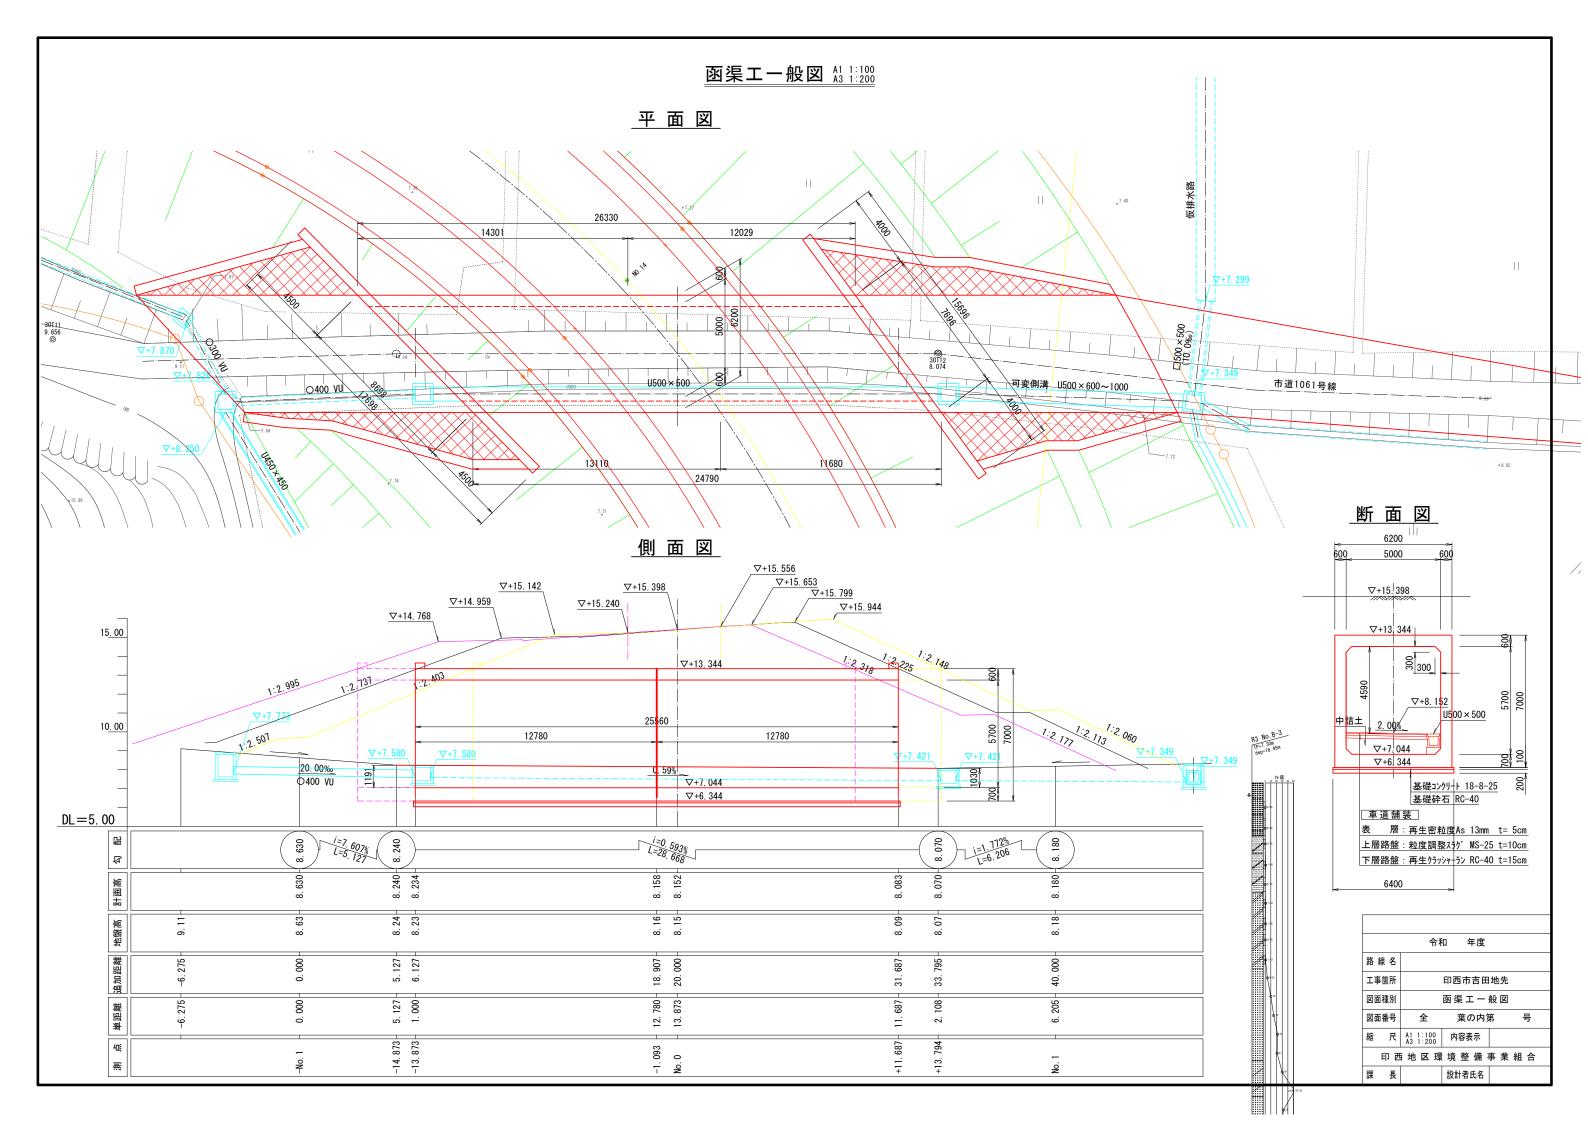



函渠工構造図 A1 1:100 A3 1:200

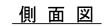

断面図

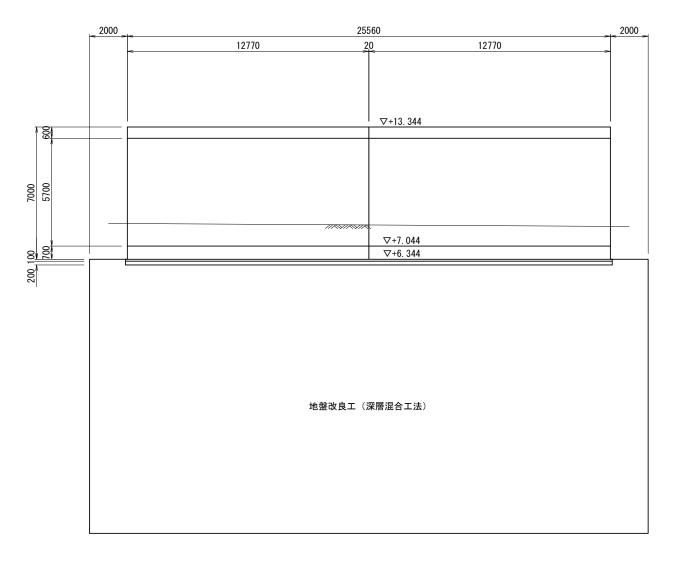

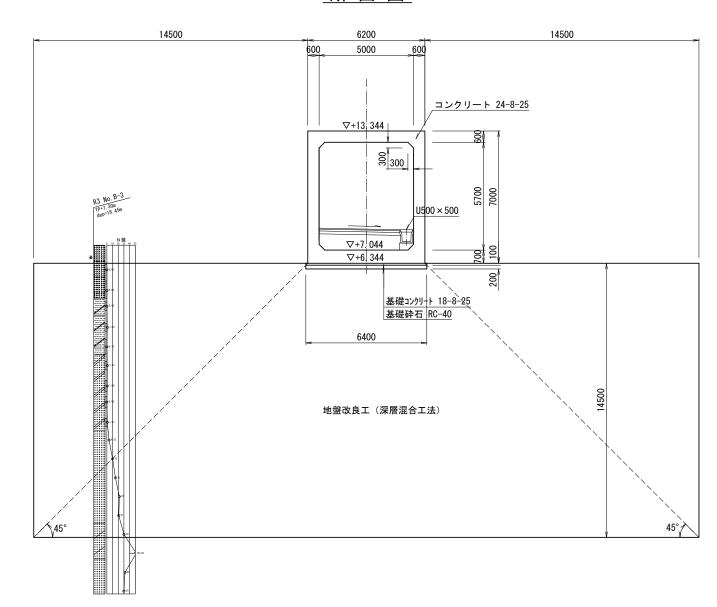

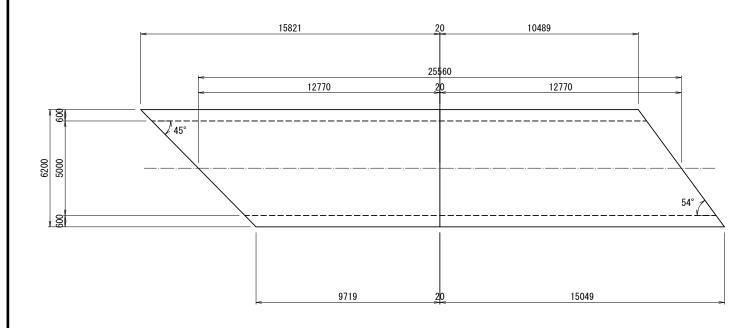

	令和	1 年度			
路線名					
工事箇所		印西市吉田	地先		
図面種別		函 渠 工 構 造 図			
図面番号	全	全 葉の内第 号			
縮尺	A1 1:100 A3 1:200	内容表示			
印西	地区環	境整備	事業	組合	
課 長		設計者氏名			


A1 1:10 A3 1:20 構造図(1)

グレーチング(盗難防止付)

函渠型集水桝 (300用)

函渠型側溝 (防草タイプ)




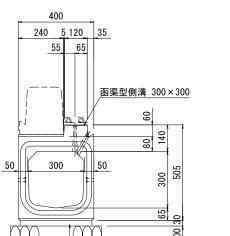

敷モルタル(1:3)

基礎砕石(RC-40)

ク゛レーチンク゛タイフ゜

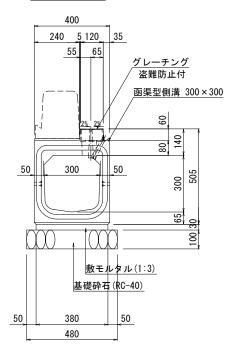


函渠型側溝 材料表

480

<u> </u>					
名 称	規格 · 寸法	単位	数 量	摘要	
函渠型側溝	300×300	本	5. 0	L=2000	
敷モルタル	1:3	m³	0.11		
基礎砕石	再生クラッシャーランRC-40 t=10cm	m²	4. 8		

千葉県型側溝 $\overline{\text{(CH25, U300} \times 300)}$

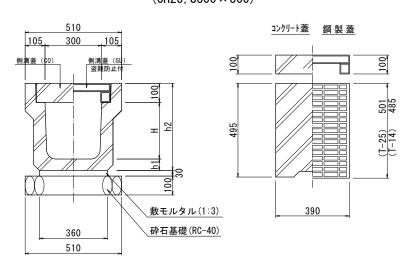

千葉県型側溝 (CH-25) 材料表


1887 287 187 287 187 287 187 287 287 287 287 287 287 287 287 287 2				
名 称	規格・寸法	単位	数 量	摘要
千葉県型側溝	300 × 300	本	5.0	
敷モルタル	1:3	m ³	0. 11	
砕石基礎工	再生クラッシャーランRC-40		5. 1	
コンクリート蓋	390 × 495 × 100	枚	19. 0	
鋼 製 蓋	T-25 390 × 501 × 100	枚	1.0	盗難防止付


函渠型集水桝

(300×300用 防草タイプ)


断 面 図

400 105 260

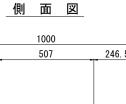


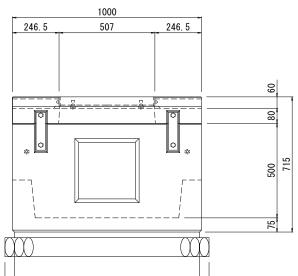

50

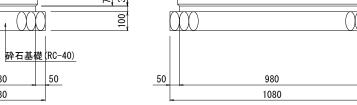

歩車道境界ブロックA (防草タイプ 一般部)

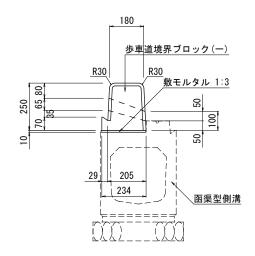

歩車道境界プロックA(一般部:基礎無し) 材料表

名 称	規 格 ・ 寸 法	単位	数量	摘 要	
歩車道境界プロック	一般部 180/234×250×2000	本	5. 0	防草タイプ	
敷モルタル	1:3	m ³	0. 024		

函渠型集水桝(300×300用 防草タイプ) 材料表

380


480

敷モルタル(1:3)

名 称	規格・寸法	単位	数 量	摘要
函渠型集水桝	300×1000×300	本	1.0	L=1000
敷モルタル	1:3	m³	0. 011	
砕石基礎	再生クラッシャーランRC-40 t=15cm	m²	0.5	

歩車道境界ブロック

(桝用 防草タイプ)

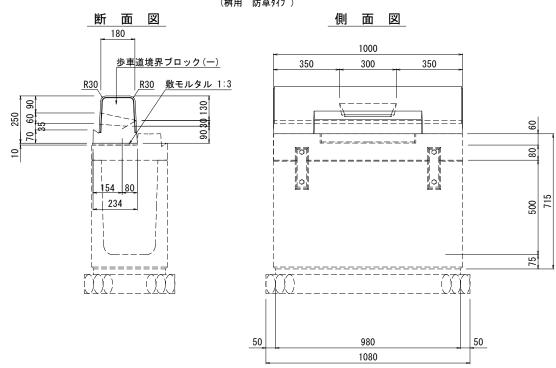


歩車道境界プロックB(桝用 防草タイプ) 材料表

歩車道境界ブロックヒ	3(桝用 防草タイプ) 材料表			(10箇所当り)
名 称	規格・寸法	単位	数量	摘 要
歩車道境界プロック	一般部 180/234×250×1000	本	10.0	防草タイプ
敷モルタル	1:3	m ³	0. 01	

	令和	1 年度	
路線名			
工事箇所		印西市吉田	地先
図面種別		構 造 図	(1)
図面番号	全	葉の内質	第 号
縮尺	A1 1:10 A3 1:20	内容表示	
印更	地 区 環	境整備	事業組合
課長		設計者氏名	

構造図(2)


ボックスカルバート S=1:20 (□1100×1100)

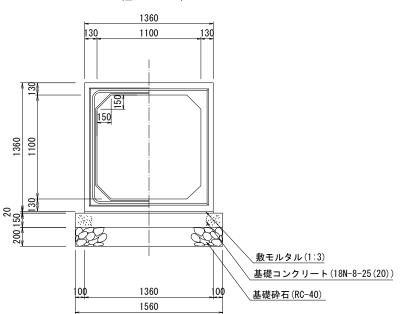

ボックスカルバート(□1100×1100)材料表

				(10m当り)
名 称	規格・寸法	単位	数量	摘要
砕石基礎	再生クラッシャーランRC-40 t=20cm	m ²	15. 6	
型枠	小型	m ²	3. 0	
基礎コンクリート	18N-8-25 (20)	m ³	2. 34	
敷モルタル	1:3	m ³	0. 27	
ボックスカルバート	□1100×1100×2000	本	5. 0	

横断暗渠 S=1:10 $(\phi 300)$

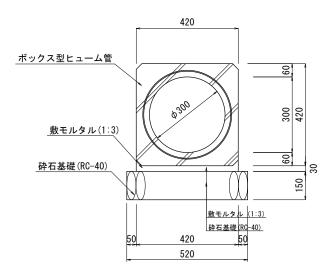


横断暗渠(**φ**300) 材料表

				(1011139)
名 称	規格・寸法	単位	数 量	摘要
横断暗渠	φ300 L=2400	本	4. 2	
敷モルタル	1:3	m ³	0. 126	
砕石基礎工	再生クラッシャーランRC-40 t=10cm	m ²	5. 2	

L型側溝 S=1:10


(一般部:500)

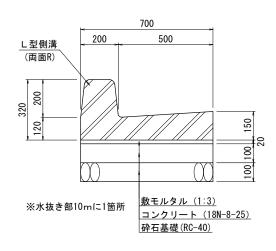

L型側溝(一般部)材料表_

格 ・ 寸 法	単位	数量	摘	要
/205 × 500 × 600	本	16. 4		
	m ³	0.14		
	m ³	0. 70		
シャーランRC-40 t=10cm	m ²	7. 00		
,	格 ・ 寸 法 /205×500×600 シャーランRC-40 t=10cm	/205×500×600	//205×500×600 本 16.4 m³ 0.14 m² 0.70	/205×500×600


可変側溝 S=1:20 (U500×500~1000)

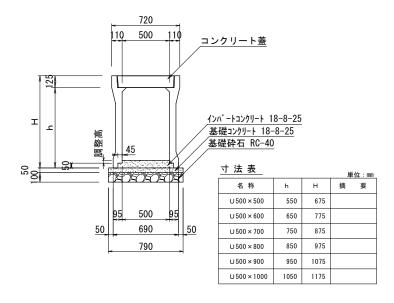

千葉県型側溝 (CH-25) 材料表

名 称	規格	単位	∪500×500~1000				
自由勾配側		個	5. 0				
基礎砕石	t=100 RC-40	m ²	7. 90				
基礎コンクリート	18-8-25	m ³	0. 69				
同上型枠		m ²	1.00				
インバート コンクリート	18-8-25	m ³	0. 50				


U型側溝工 S=1:20 (JIS型U500×500)

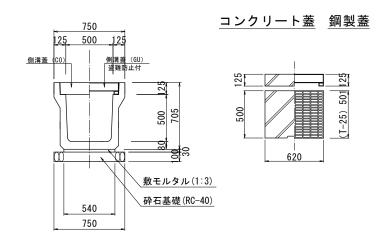

∪型側溝(JIS型500×500)材料表


				(101113 9)
名 称	規格・寸法	単位	数 量	摘要
U型側溝	JIS型500×500	本	5.0	
敷モルタル	1:3	m ³	0.16	
砕石基礎工	再生クラッシャーランRC-40	m ²	7. 5	
コンクリート蓋	620 × 500 × 125	枚	19.0	参考重量 92kg
鋼 製 蓋	T-25 620 × 501 × 125	枚	1.0	参考重量 40.9kg 盗難防止付

<u>法 尻 排 水 工 S=1:10</u> (U240・, JIS型)

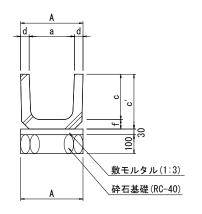

単位:mm							
			寸		法		
呼び名	а	Α	d	С	c'	f	1
U-240	240	330	45	240	290	50	600
U-300	300	400	50	300	360	60	600
U-450	450	560	55	450	520	70	600
U-600	600	740	70	600	680	80	600

地先境界ブロック S=1:10

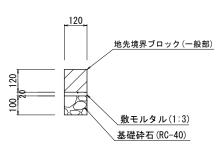


地先境界ブロック材料表


北ル光がフロフノ	111 111 11	じルポットノロノノバイイベ			
名 称	規格・寸法	単位	数 量	摘 要	
地先境界ブロック	120×120×600	本	16. 4		
敷モルタル	1:3	m³	0. 02		
砕石基礎	再生クラッシャーランRC-40 t=10cm	m²	1. 20		


	令和	口 年度			
路線名					
工事箇所		印西市吉田地先			
図面種別	構 造 図(2)				
図面番号	全	葉の内質	第 号		
縮尺	図示	内容表示			
印西地区環境整備事業組合					
課長		設計者氏名			

構造図(3) A1 1:10 A3 1:20

街渠エ

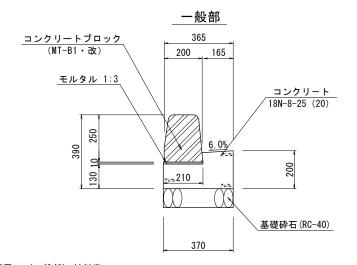

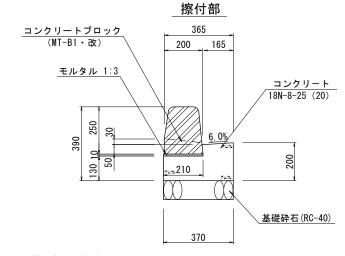

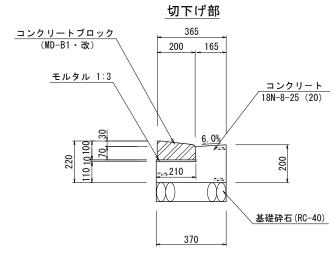

街渠工 (一般部) 材	(10箇所当り)			
名 称	規格・寸法	単位	数 量	摘要
コンクリートブロック	MT-B1·改 L=600	本	16. 4	
敷モルタル	1:3	m³	0. 02	
コンクリート	18N-8-25 (20)	m³	0. 59	
型枠		m²	3. 30	
砕石基礎工	再生クラッシャーランRC-40	m²	3. 70	

※水抜き部10mに1箇所


街渠工(擦付部)材	(10箇所当り)			
名 称	規格・寸法	単位	数 量	摘要
コンクリートブロック	MT-B1·改 L=600	本	16. 4	参考重量 56kg
敷モルタル	1:3	m³	0. 02	
コンクリート	18N-8-25 (20)	m³	0. 59	
型枠		m²	3. 30	
砕石基礎工	再生クラッシャーランRC-40	m²	3. 70	


街渠工 (切下げ部) 材料表

(10m当り)

名 称	規格・寸法	単位	数 量	摘 要
コンクリートブロック	MD-B1·改 L=600	本	16. 4	参考重量 25kg
敷モルタル	1:3	m³	0.02	
コンクリート	18N-8-25 (20)	m³	0.55	
型枠		m²	3.10	
砕石基礎工	再生クラッシャーランRC-40	m²	3. 70	

歩車道境界ブロックB

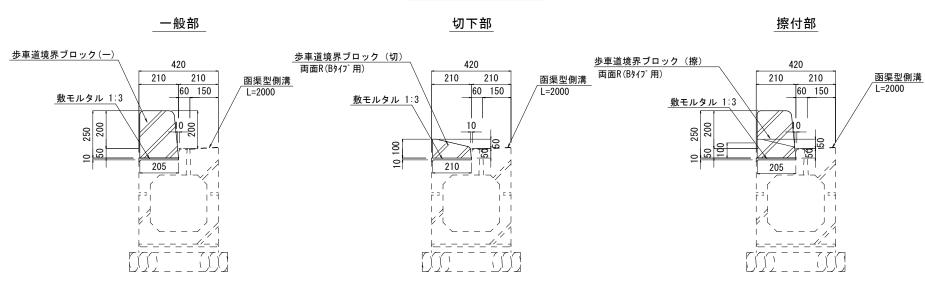

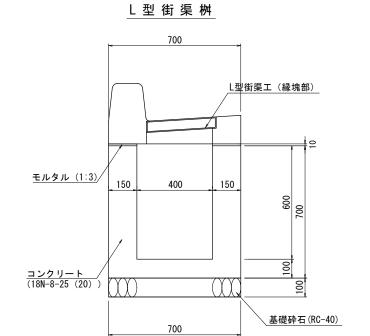

L型街渠桝(400×400×600)材料表 (1箇所						
名 称	規格・寸法	単位	数 量	摘 要		
縁塊	一般部 L=700	本	1.0	参考重量 166kg		
コンクリート	18N-8-25 (20)	m ³	0. 25			
型枠		m²	2. 92			
敷モルタル	1:3	m³	0.002			
砕石基礎工	再生クラッシャーランRC-40	m²	0.49			
桝 蓋	グレーチング蓋及び受け枠	枚	1.0	参考重量 16.0g 盗難防止鎖含む		

	令和 年度		
路線名			
工事箇所	印西市吉田地先		
図面種別	構 造 図(3)		
図面番号	全 葉の内第 号		
縮尺	A1 1:10 A3 1:20 内容表示		
印更	西地区環境整備事業組合		
課長	設計者氏名		

歩車道境界プロックA(一般部:基礎無し) 材料表

名 称	規格・寸法	単位	数 量	摘 要		
歩車道境界プロック	Bタイプ一般部 180/205×250×600	本	16. 4			
敷モルタル	1:3	m ³	0. 021			
歩車道境界プロックA(切下部:基礎無し)材料表 (10m当り)						

(10m当り)


7里坦現芥/	1ツクA(切下部・基礎無し) 材料表			(10m当り)
名 称	規格・寸法	単位	数量	摘要

	名 称	規格・寸法	単位	数 重	惆 妛	
歩車道境界プロック Bタイプ切下部 200/215×100×600		本	16. 4			
	敷モルタル	1:3		0. 021		
朱甫道谱與7˚□×ΛΔ (嫁付部·其磁無 L) 材料表						


歩単直境界プロックA(祭付部:基礎無し) 材料表						
名 称	規 格 ・ 寸 法	単位	数量	摘要		
歩車道境界プロック	Bタイプ(擦)180/205/×100/250×600	本	10.0			
敷モルタル	1:3	m ³	0. 013			

構造図(4)

<u>集水桝(1)</u> (500×500×390)

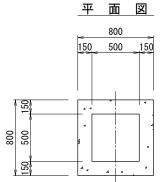

側 面 図

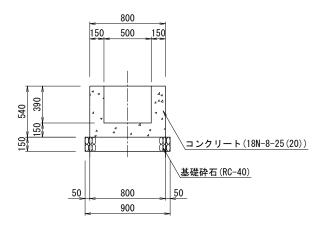


※底版上面から流出排水部までは15cm程度確保すること。


生水桝(1)材料表

<u> 来亦行(1)的行政</u>					
名 称	規格・寸法	単位	数 量	摘	要
コンクリート	18N-8-25 (20)	m³	0. 25	法尻部	
型枠	小型構造物	m²	2. 5		
砕石其礎	亜生クラッシャーランRC-40 t=15cm	m²	0.8		

<u>集水桝(2)</u> (500×500×h)

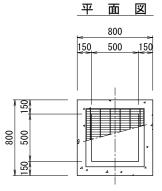

側面図

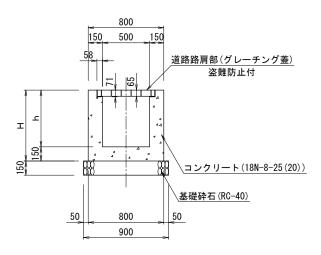

※底版上面から流出排水部までは15cm程度確保すること。

集水桝(2)寸法表


タイプ	h	Н	備考
1	550	700	φ 300
2			
3			
4			

集水桝(2)材料表


<u>集水桝(2)材料表</u> (1箇所当り						
名 称	規格・寸法	単位	1 (h=550)			
コンクリート	18N-8-25 (20)	m³	0.30			
型枠	小型構造物	m²	3. 4			
砕石基礎	再生クラッシャーランRC-40 t=15cm	m²	0.8			
桝 蓋	グレーチング蓋及び受け枠 盗難防止付	組	1.0			

集水桝(3) (800×800×h)

平 面 図

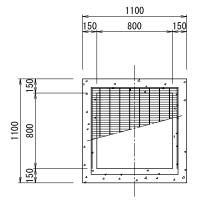

側面図

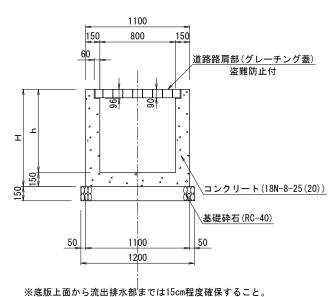

生水桝(3)寸法表


未小	174 (0)	1 141			
タイフ゜	h	Н	備	考	
1	1300	1450	函渠部		
2	800	950	函渠部		
3	1150	1300	函渠部		
4					

集水桝(3)材料表


<u>₹小竹(3) 付 科衣</u> (1箇所当り)						
名 称	規格・寸法	単位	1 (h=1300)	2 (h=800)	3 (h=1150)	
コンクリート	18N-8-25 (20)	m³	0. 90	0. 62	0. 82	
型 枠	小型構造物	m²	10.6	6.8	9. 5	
砕石基礎	再生クラッシャーランRC-40 t=15cm	m²	1.4	1.4	1.4	
桝 蓋	グレーチング蓋及び受け枠 盗難防止付	組	1.0	1.0	1.0	

<u>集水桝(A)</u> (1200×500×1000)

平 面 図

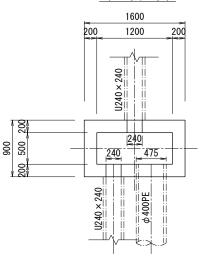

側面図

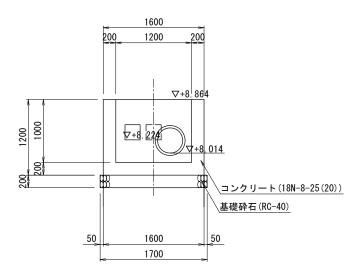

集水桝(A)材料表

				い四カコン
名 称	規格・寸法	単位	数 量	摘 要
コンクリート	18N-8-25 (20)	'n	1. 07	
型枠	小型構造物	m²	9. 2	
砕石基礎	再生クラッシャーランRC-40 t=20cm	m²	1. 7	

	令和	1 年度	
路線名			
工事箇所		印西市吉田	地先
図面種別		構 造 図	(4)
図面番号	全	葉の内質	第 号
縮尺	図示	内容表示	
印更	地区環	境整備	事業組合
課長		設計者氏名	

(1箇所当り)


A1 1:30 A3 1:60 構造図(5)



平 面 図 1600 1200 900 240 610 240


U240×240

側面図

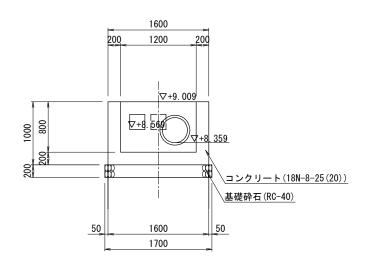


集水桝(B)材料表 (1箇所当り) 名 称 規格 · 寸法 単位 数 量 摘 要 コンクリート 18N-8-25 (20) 型 枠 小型構造物 m³ 0.88 7. 3

<u>集水桝(C)</u> (1300×500×850)

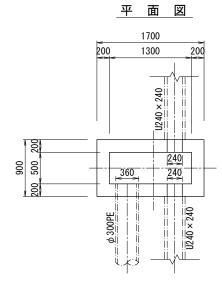


側面図

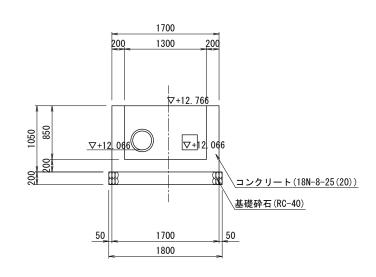


<u>集水桝(C)</u> ‡	<u> </u>			(1箇所当り)
名 称	規格・寸法	単位	数 量	摘要
コンクリート	18N-8-25 (20)	m³	1. 01	
型枠	小型構造物	m²	8. 5	
砕石基礎	再生クラッシャーランRC-40 t=20cm	m²	1.8	

集水桝(D) (1300×500×800)

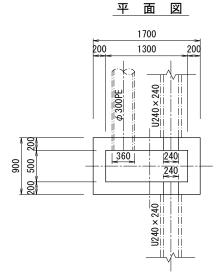

側面図

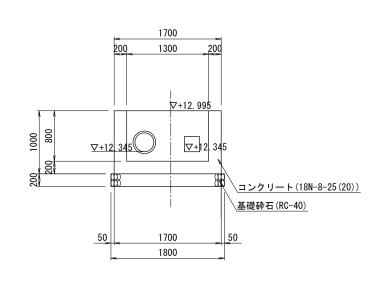


集水桝	(D) 材料表	
-----	---------	--


-1	4-3-17 (- 7 1	*****			()固川 ()
	名 称	規格・寸法	単位	数 量	摘要
-	コンクリート	18N-8-25 (20)	m³	0. 97	
型	민 枠	小型構造物	m²	8. 0	
Ŧ	卆石基礎	再生クラッシャーランRC-40 t=20cm	m²	1.8	

<u>集水桝(E)</u> (1600×1600×2000)



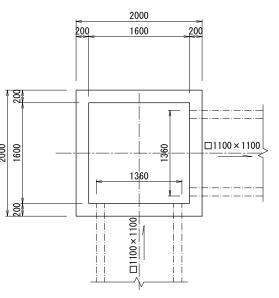

側 面 図

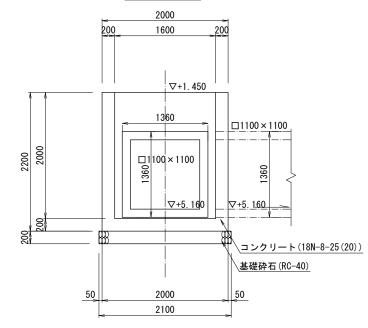

集水桝(E)材料表


集水桝(E)材料表					
名 称	規格・寸法	単位	数 量	摘要	
コンクリート	18N-8-25 (20)	m³	2. 94		
型 枠	小型構造物	m²	23.0		
砕石基礎	再生クラッシャーランRC-40 t=20cm	m²	4. 4		

	令和	和 年度	
路線名			
工事箇所		印西市吉田	地先
図面種別		構造図	(5)
図面番号	全	葉の内質	等 号
縮尺	A1 1:30 A3 1:60	内容表示	
印色	5 地 区 環	境整備	事 業 組 合
課長		設計者氏名	

構造図(6)

<u>組立式1号マンホール標準構造図 S=1:30</u> (内径900mm円形)

平面図

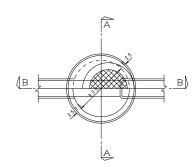

 A 一 A 断面図
 B 一 B 断面図

 820
 820

 10 600 11
 蓋及び受枠

 モルタル (1:2)
 (25、45)

 75 940 75
 第壁 100 躯体プロックト


 (1:2)
 (1:2)

 75 940 75
 (1:2)

 300 500 300 再生辞石 (RC-40)
 1100


 1100
 1100


導水管標準図 S=1:20

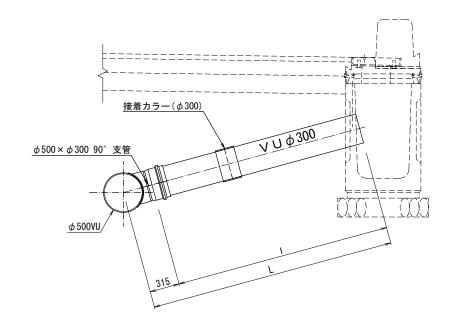


<u>組立式2号マンホール標準構造図 S=1:30</u> (内径1200mm円形)

平面図

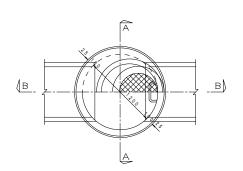

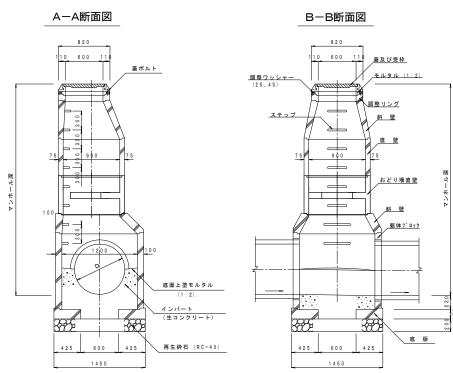


下水道用硬質塩化ビニル管 S=1:20

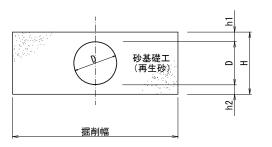

<u>寸 法 表</u>

1 1 1 1					
種類	呼び径	D	h1	h2	Н
下水道用 硬質塩化ピニル管	300	318	100	100	418
	400	420	100	100	620
	500	520	100	100	720


高耐圧ポリエチレン管 S=1:20

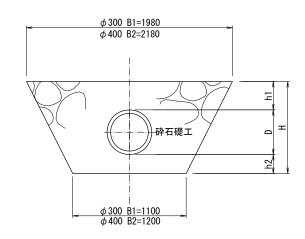



寸法:

<u>'I /X 4X</u>					
種類	呼び径	D	h1	h2	Н
高耐圧ポリエチレン管	300	373	300	200	880
	400	475	300	200	980

	令和 年度
路線名	
工事箇所	印西市吉田地先
図面種別	構 造 図(6)
図面番号	全 葉の内第 号
縮尺	図示 内容表示
印色	5 地 区 環 境 整 備 事 業 組 合
課長	設計者氏名

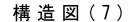

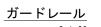

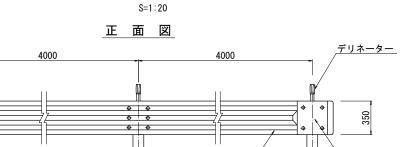


		4000	4000	デリネーター
	<u>デリネーター</u>	50		500
1		1	♦	350
700	009	• •		
	99		ピーム (2.3×350×50)	<u> </u>
2100	φ114.3×4.5	///////	φ114.3×4.5	

材	料	表			10m	当たり
名		称	形状・寸法	単位	数	量
ガー	-ドレ	ール	Gr-C-4E, 土中式	m	10	. 0

断 面 図


断 面 図

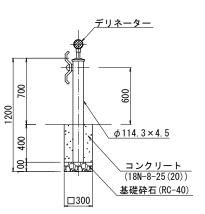


材料表			10m当り
名 称	形状・寸法	単位	数量
ガードレール	Gr-C-2B	m	10. 0
コンクリート	18N-8-25	m3	0. 18
型枠	小型構造物	m2	2. 40
砕石基礎工	再生クラッシャーラン t=10cm	m2	0. 45


転落防止柵 (P種) S=1:20

断面図

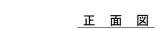

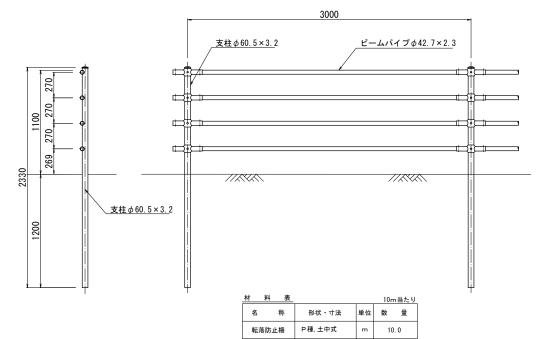


道路標識 S=1:40

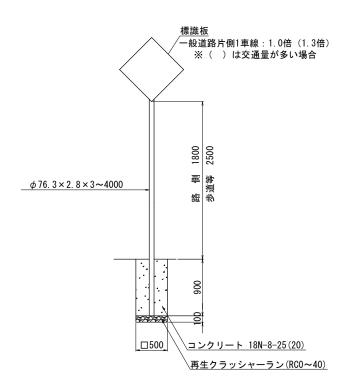


車止め S=1:20

固 定 式

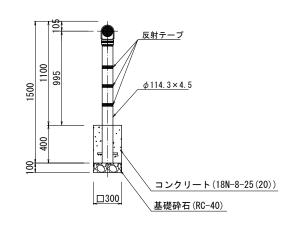

材料表			10基当り
名 称	形状・寸法	単位	数 量
車止め		本	10. 0
コンクリート	18N-8-25	m3	0. 36
型枠	小型構造物	m2	4. 8
砕石基礎工	再生クラッシャーラン t=10cm	m2	0. 90

道路照明灯 S=1:30

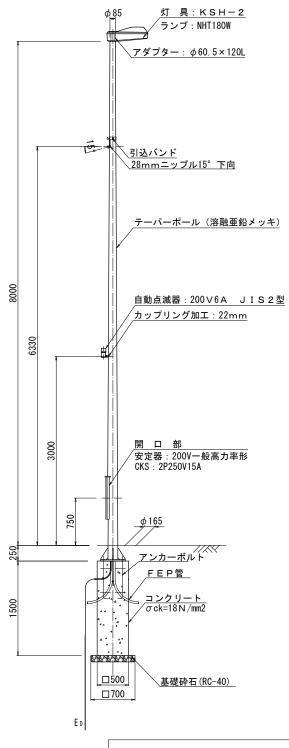

	令和 年度	
路線名		
工事箇所	印西市吉田地先	
図面種別	構 造 図(7)	
図面番号	全 葉の内第 号	
縮尺	図示 内容表示	
印西	地区環境整備事業組合	
課長	設計者氏名	